



UNIVERSITÄTS-
BIBLIOTHEK
PADERBORN

Praktische Baugewerbs-Lehre zum Selbstunterricht für absolvirte Techniker

Vorlegeblätter

Michel, Joseph

Wien, [1870]

V. Abschnitt.

[urn:nbn:de:hbz:466:1-66856](https://nbn-resolving.org/urn:nbn:de:hbz:466:1-66856)

VORLÖBLÄTT


B. SCHLÖSSEL
N. SCHLIESSEN UND ST.

Mauerst. 1/2





Einbohrer mit Eisen

Schraubenschlüssel

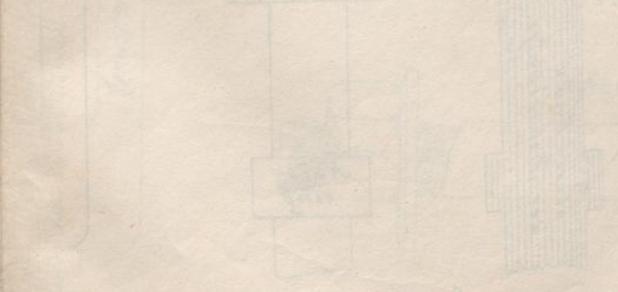

VI. ABSCHNITT

Einbohrer
mit
Eisen

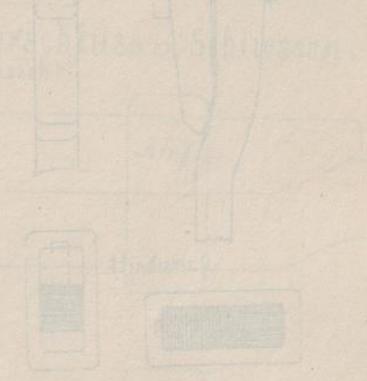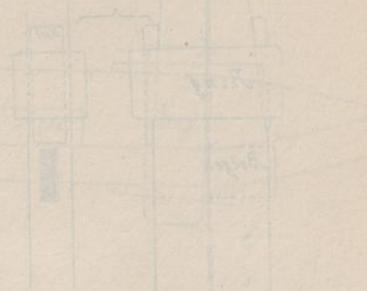


B. SCHLÖßER ARBEITEN.
SCHLIESSEN UND STANGENVERBINDUNGEN.


Mauerschliessen mit Keilverschluss.

VI. ABSCHNITT

Pumpen Bolzen mit Stange mit Keilverschluss.

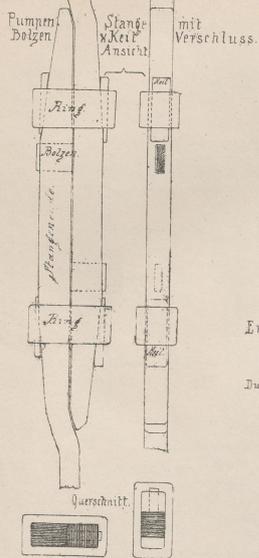


Schraubenbolzen Verschluss.

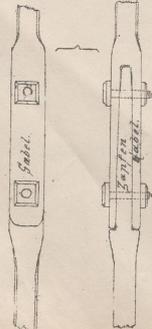


Druck u. F. G. Klein Wien




Erdbohr gestänge mit eckertem Schrauberverschluss.

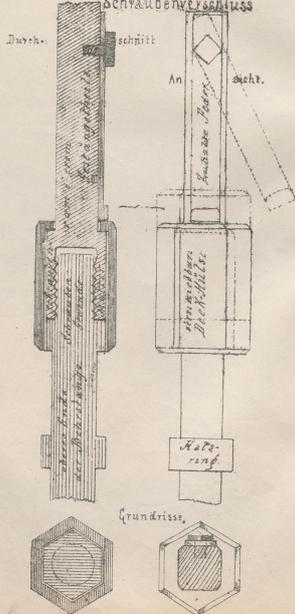


Hollandische Schraube für Spannstangen.

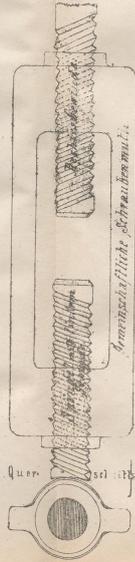

Ring und Bolzenverschluss an Schliessen.

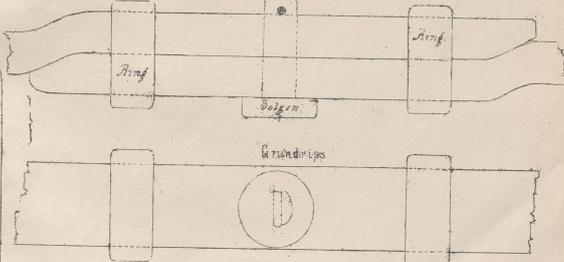


Schrauben Bolzen

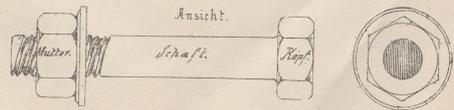

Massstab: 1" = 2 1/2 der Natur.

Verlag v. C. Grolsch Sohn in Wien.

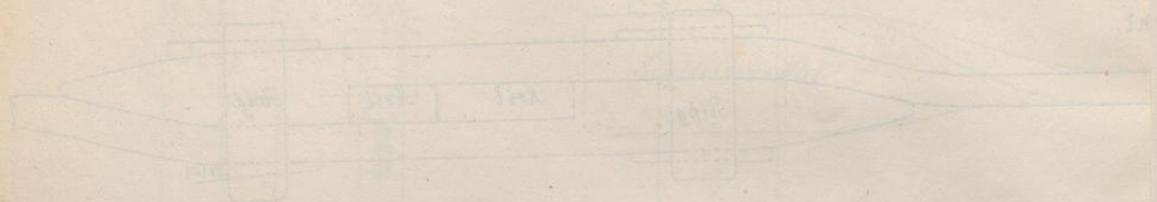


BOHRER UND SPIEGEL
A. SCHMIDT - ABBE
VERLAG

Steinbohrer

Wessel

Löffel

Bohrer

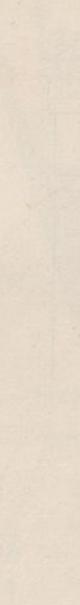

A. SCHMIEDE - ARBEITEN.
BOHRER UND SPIZSCHUHE.

Erdbohrer

Steinbohrer

Holzbohrer







Pflanzschuh

Profil.

Halbschnecken

Löffel

Meisel

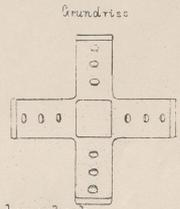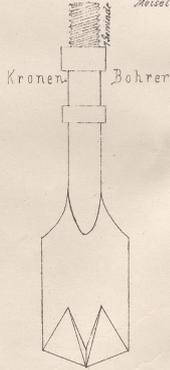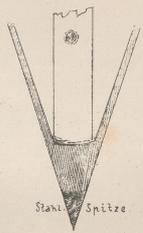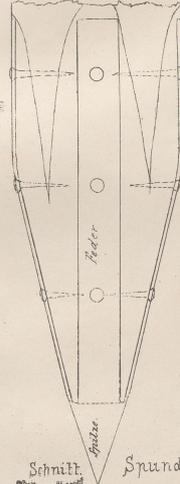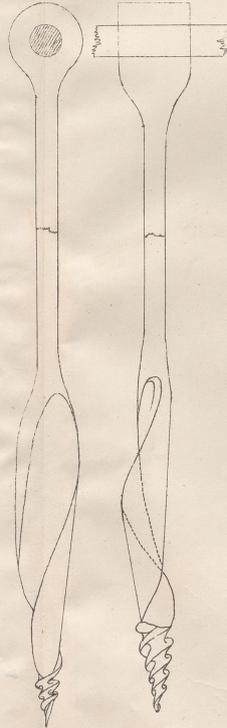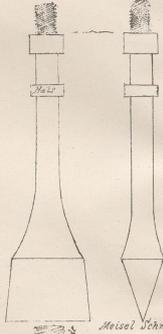


Bohrspitz-Länge.

Bohr-Lappen.

Grundrisse.

Schnitt


Spundpostenschuh Ansicht

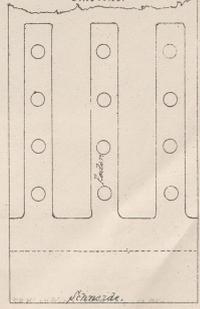

Massstab: 1/4 = 1/2 der Natur.


Druck v. F. Nöke in Wien.

Carl Gerold's Sohn in Wien.

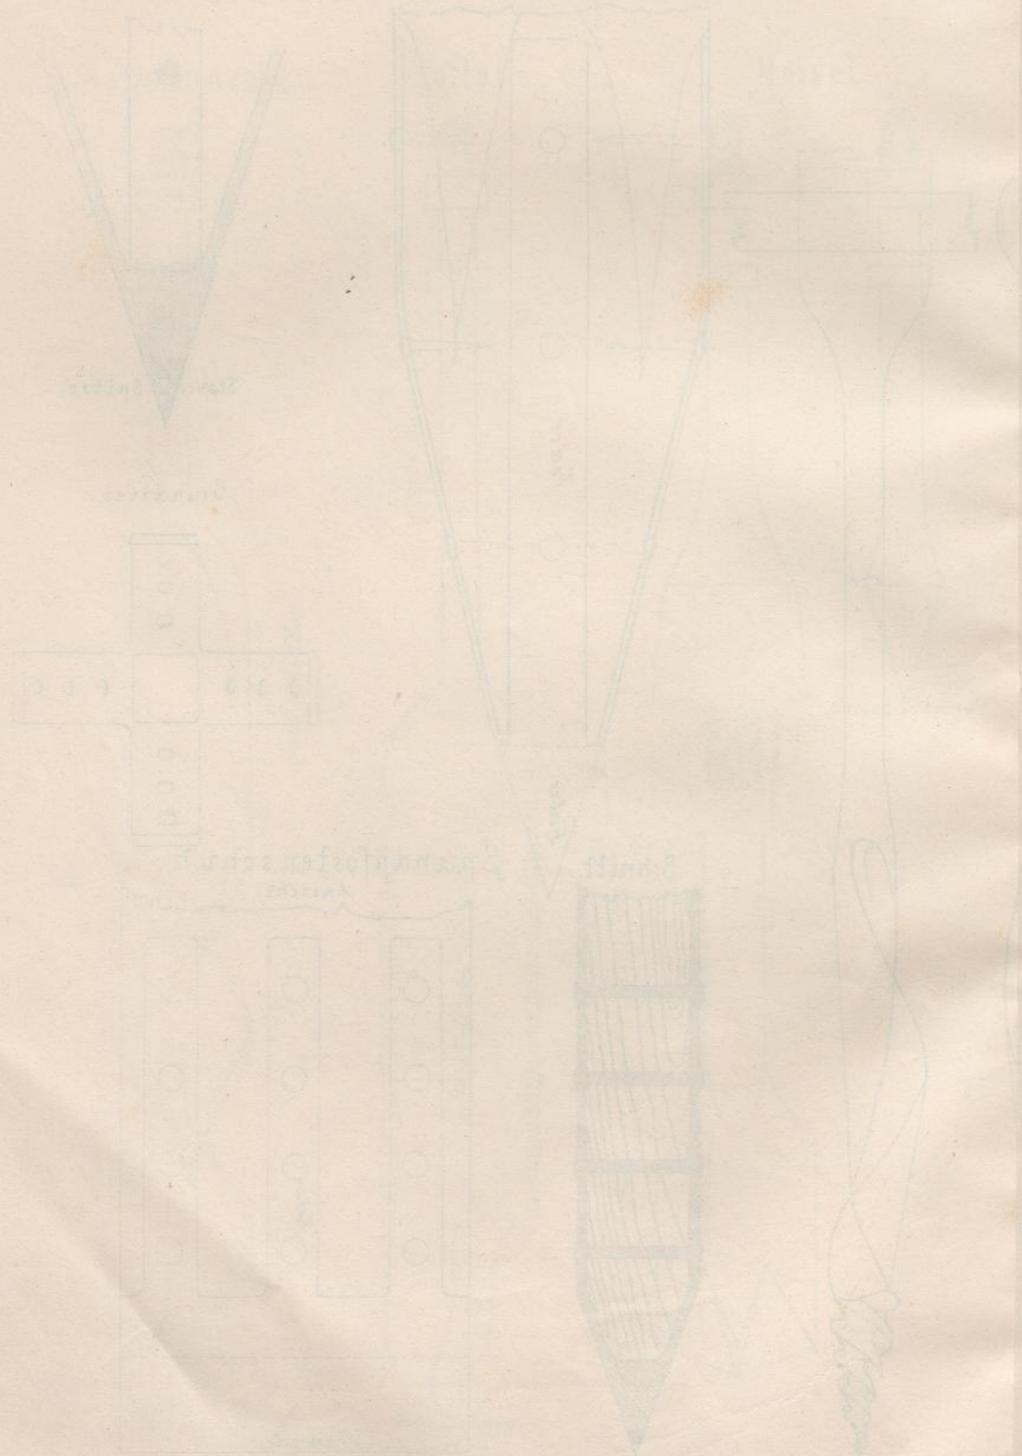

WOLFFENBUTTER
THÜRSCHEID

ABSCHEIDUNG

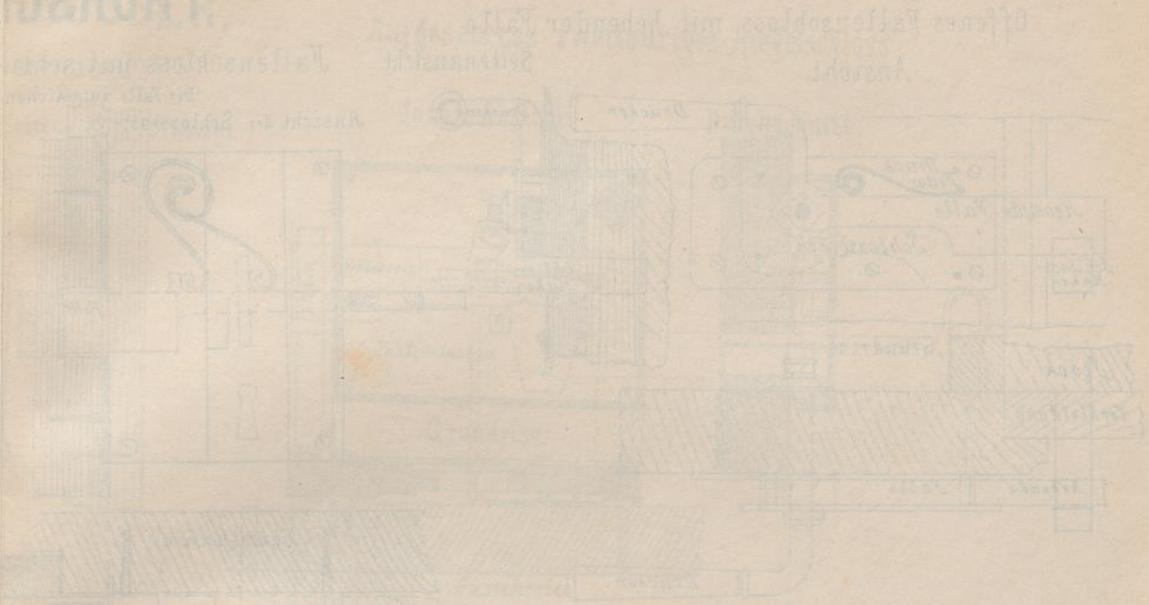

Einzelteil eines Türschloßes




Einzelteil


THÜRSCHLÖSSER.

VI. ABSCHNITT.


Offenes Fallenschloss mit hebender Falle Ansicht.

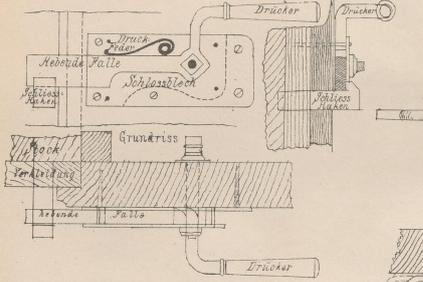


Fallenschloss mit schliessender Falle. Die Falle zum Ziehen.

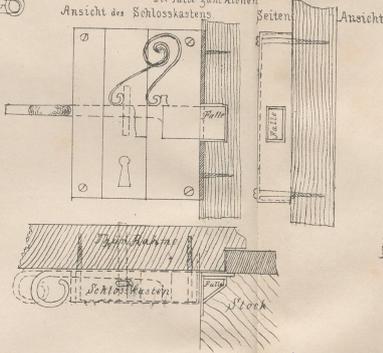


Aufgesetztes zweitouriges Riegelschloss

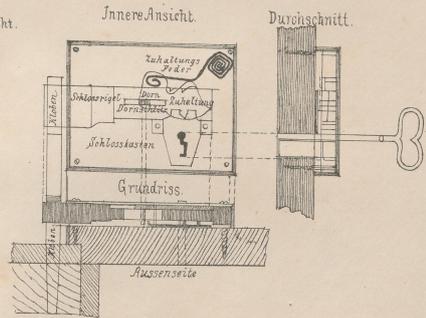


Ein festemtes Fallenschloss

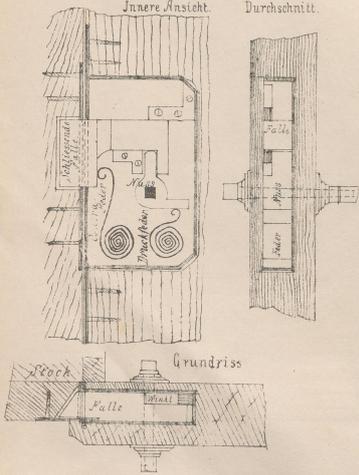

Ueberbautes Riegelschloss mit hebender Falle und deutschem Schlüssel.

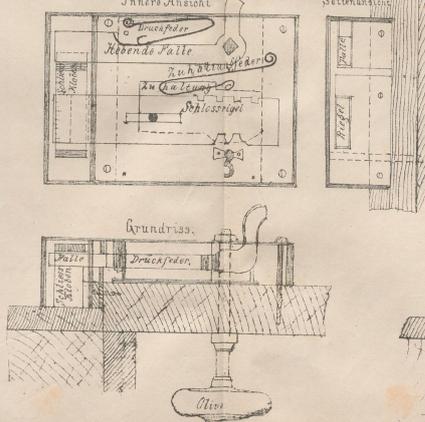

Überbautes Riegelschloss mit schliessender Falle

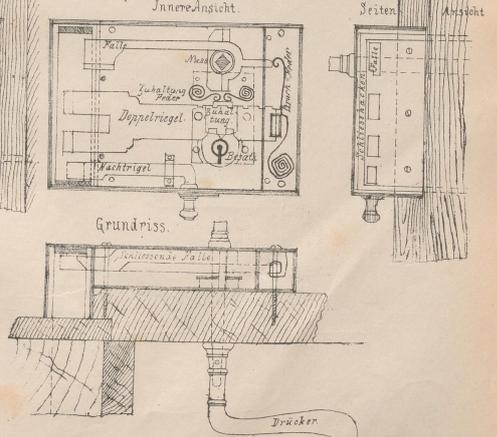


Druck v. F. Köke in Wien.


Massstab 1/2" = 1/2 der Natur

Verlag v. Carl Gerold's Sohn in Wien

Aufgesetztes zweites Kesselstück

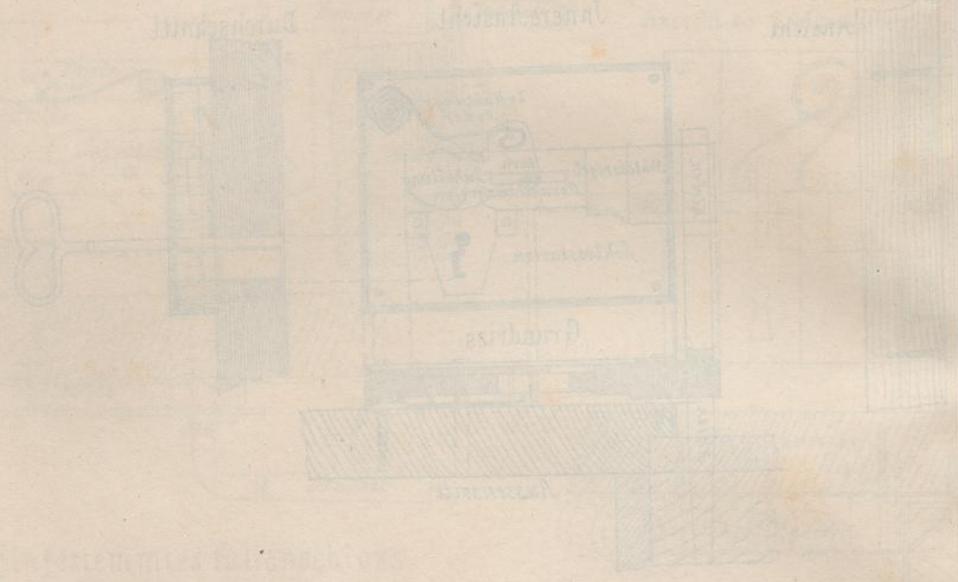

Überbau des Kessels mit nach unten liegender Feuerbrücke

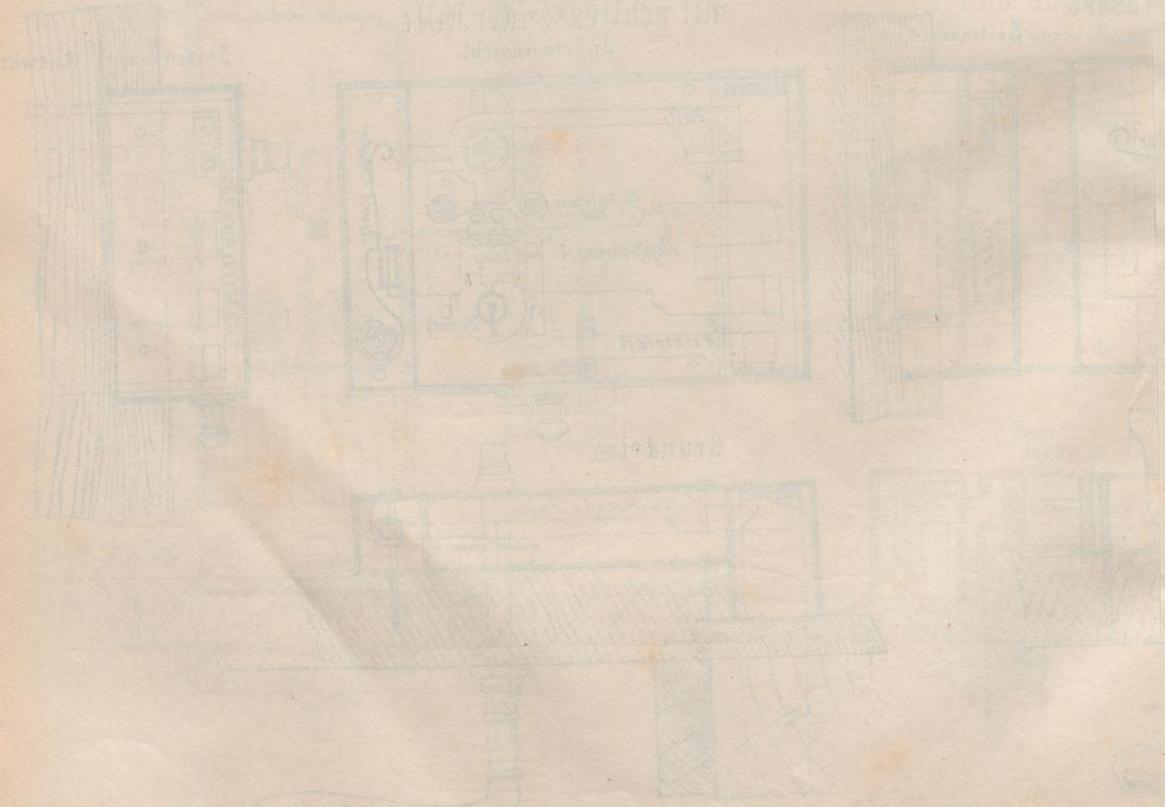

Einzelne Kesselteile

VORBEREITUNG

NÄHRGEBIET


STADT

PLAN

1. ABSCHNITT

Einheitsmaßstab

1:1000

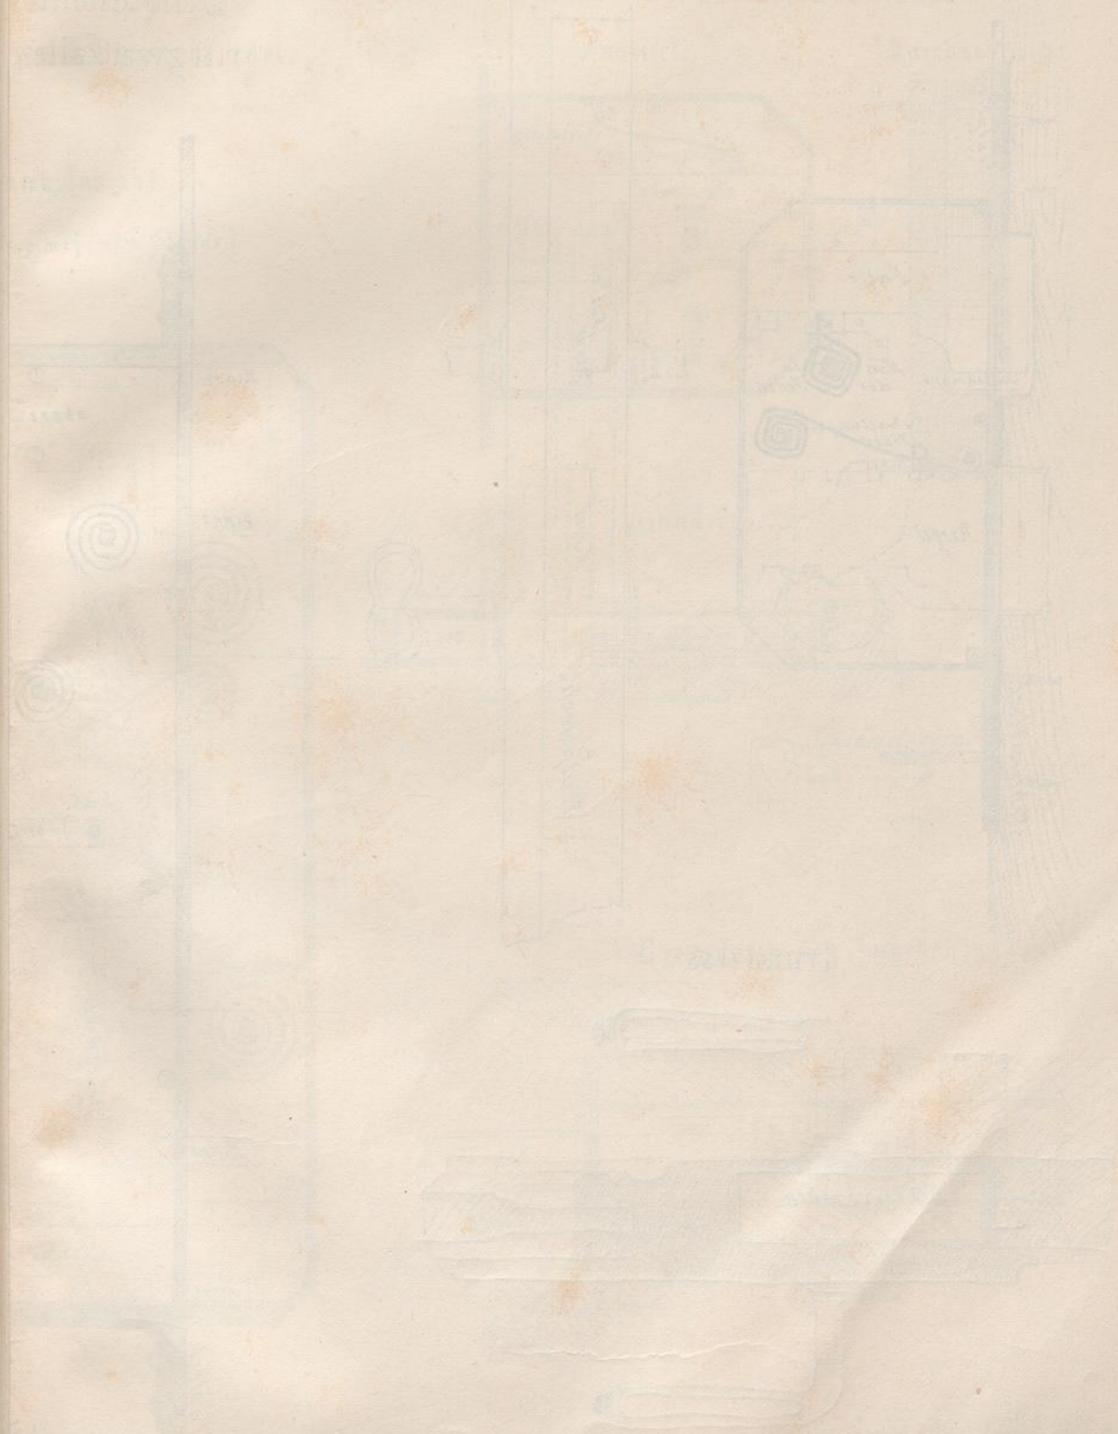

2. ABSCHNITT

Einheitsmaßstab

1:1000

1:1000

VI. ABSCHNITT.

Eingestemtes Riegelschloss.
mit Falle.


Innere Ansicht.

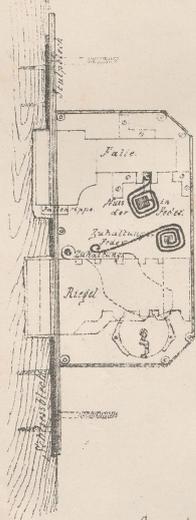

Stulp Ansicht.

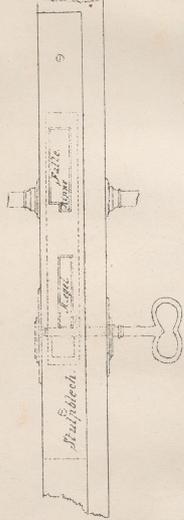

Grundriss.

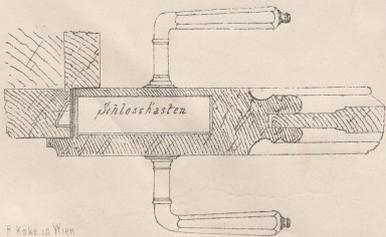


Druck v. F. Koke in Wien

B. SCHLOSSERARBEITEN.
THÜR-SCHLÖSSER.

Eingestemtes Thorschloß.
mit zwei Fallen und Doppelriegel.

Innere Ansicht.

(im geschlossenen Stande)

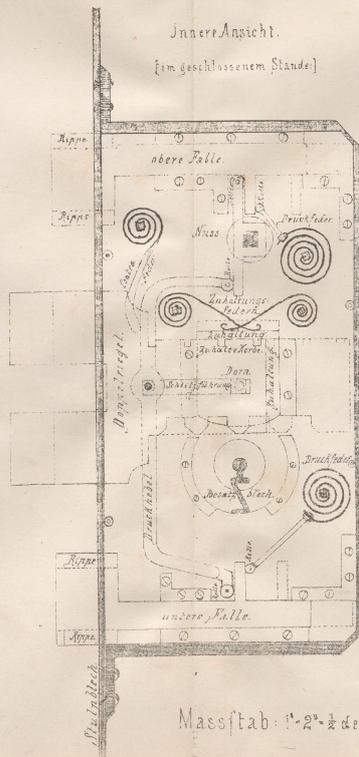


Stulp Ansicht

Massstab: 1/2 der Natur.


Eingestemtes Chübisches
Sicherheitsschloß.

Ansicht.


Durchschnitt.

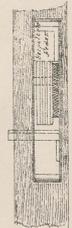

Grundriss.

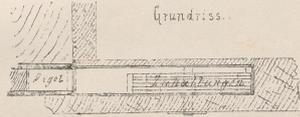

Grundriss des Thorschloßes.

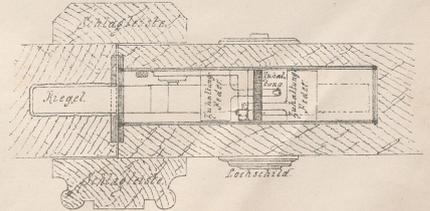

Verlag v. Carl Gerold's Sohn in Wien.

BLATT 58


Einzelne ...
Zusammenfassung

Einzelne

Zusammenfassung




Einzelne ...

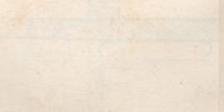

RECHNUNGS-
BUCH
DES
18. JAHRHUNDERTS

PLATE 8
VI. ABSCHEIDUNG


Illustration des Buchbandes mit Stützkegeln

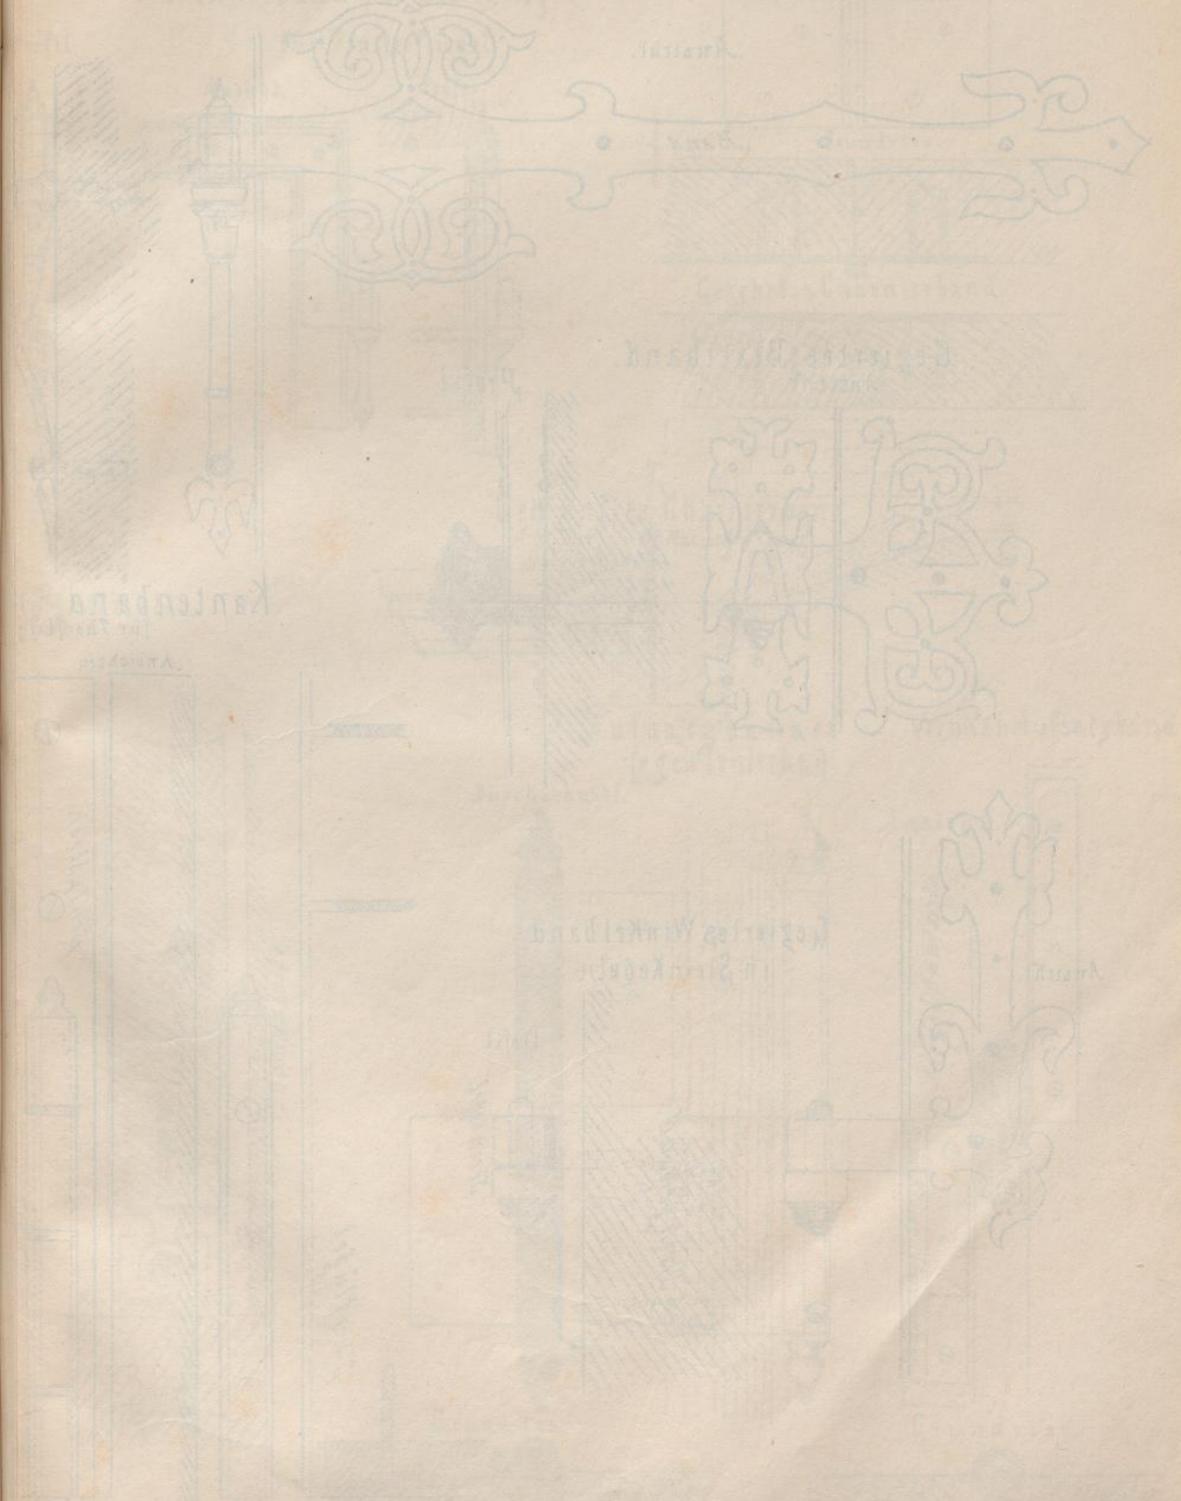


MASSSTAB

B. SCHLOSSERARBEITEN
THÜR-UND FENSTERBÄNDER.


Geziertes Langband mit Stützkegeln.

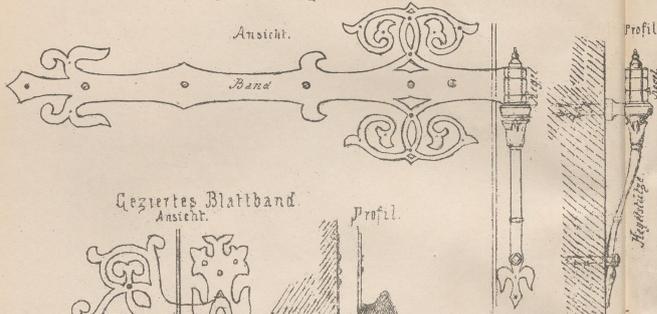


Winkelband mit Stützkegel für Fensterflügel

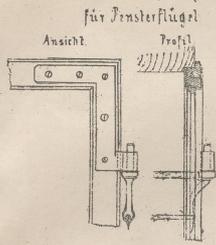


Charnierband

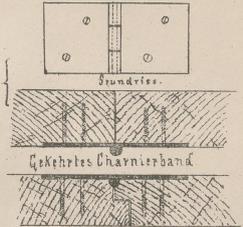

Gezierles Blattband

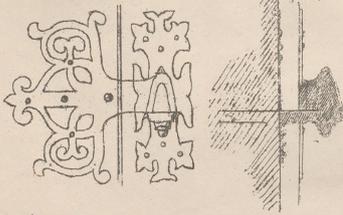


Kantenband für Pfannen.

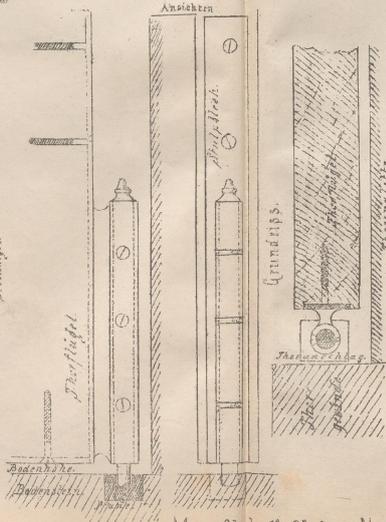


Gekröntes Charnierband




Aufsatzbänder (gewöhnliche)

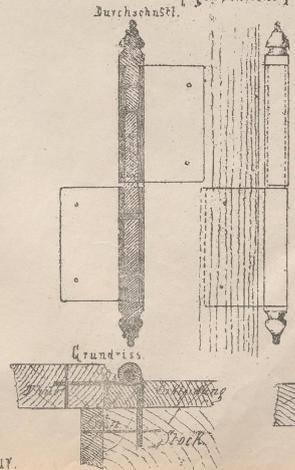

Winkel-Aufsatzband

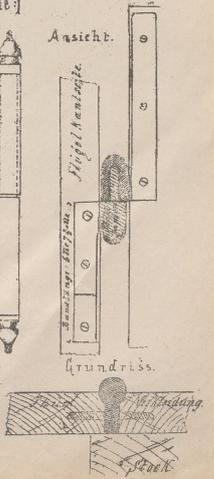

Gezierles Winkelband in Steinkegeln

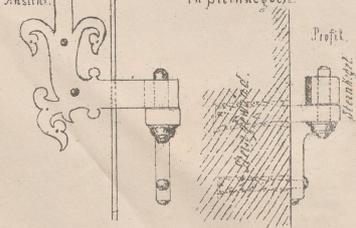

Druck v. F. Köke in Wien.

Massstab: 1" = 3" $\frac{1}{2}$ der Natur.


Verlag von Carl Gerold & Sohn in Wien

VORLEBATTEN: BUCH: BAWER

B. SCHLOSSER


THÜR UND TRENN

VI. ABSCHNITT

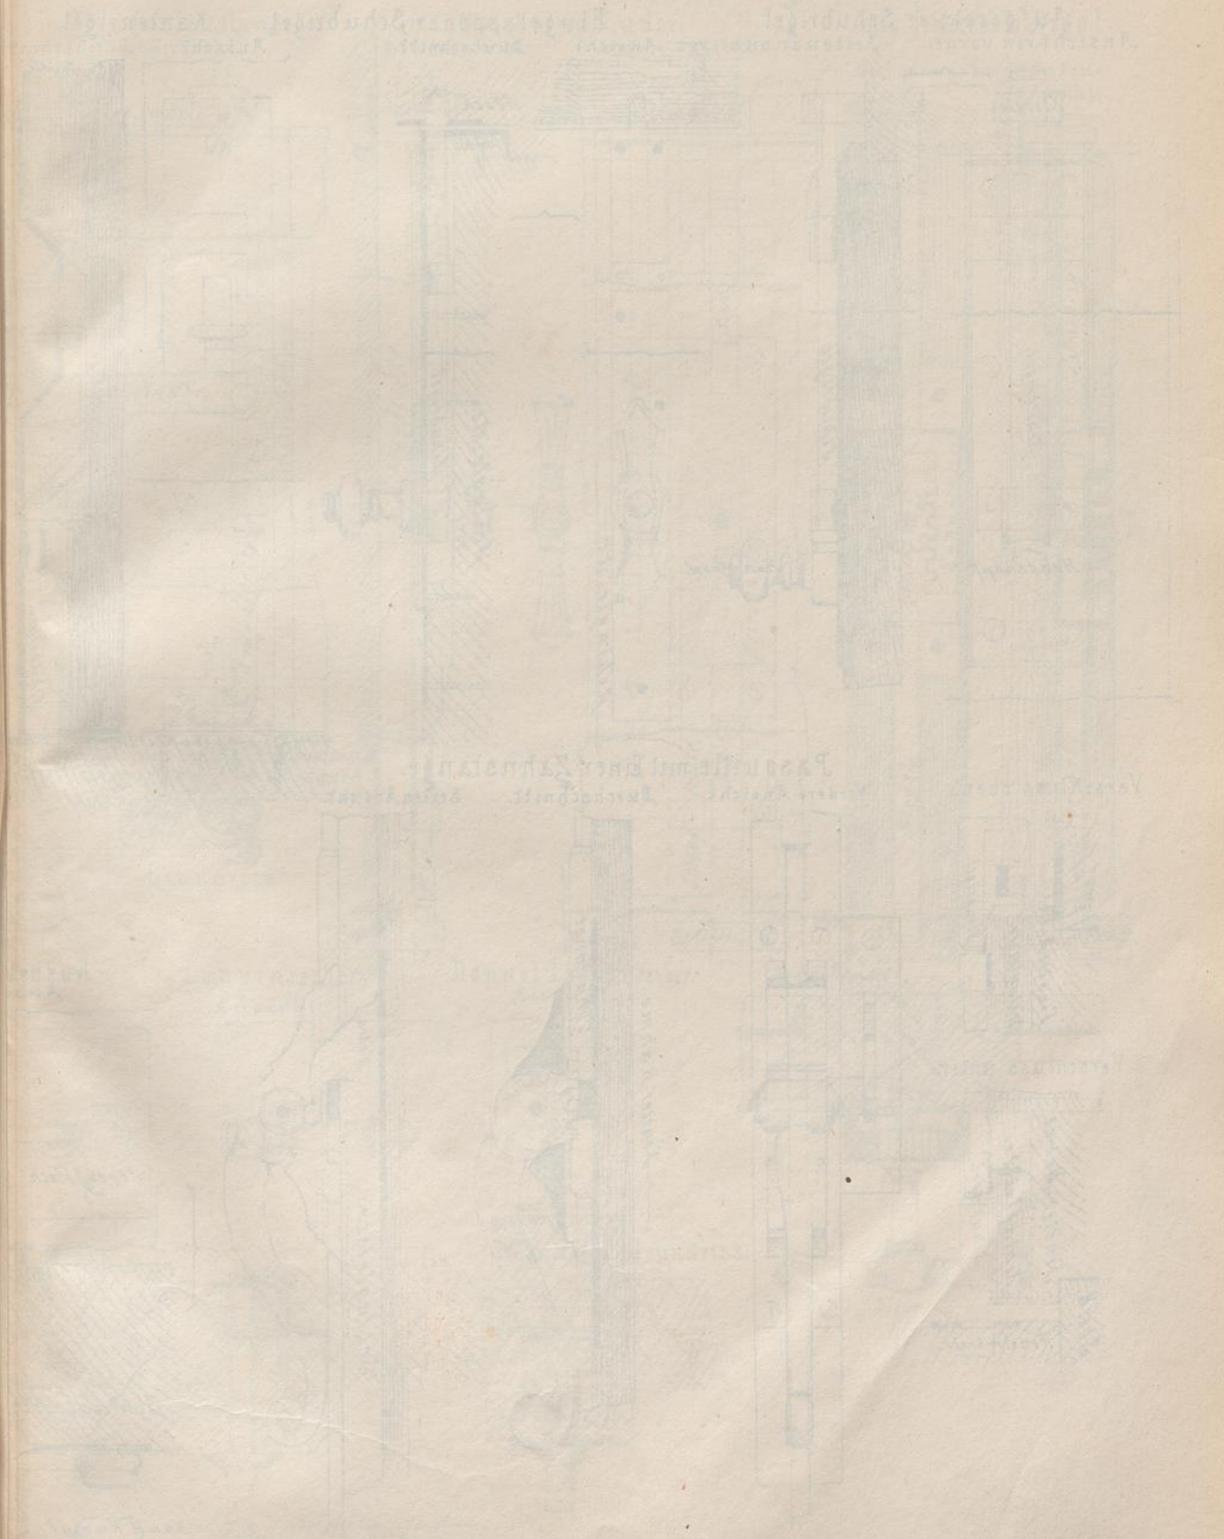

Maschinen


B. SCHLOSSERARBEITEN
THÜR UND FENSTERRIGELN.

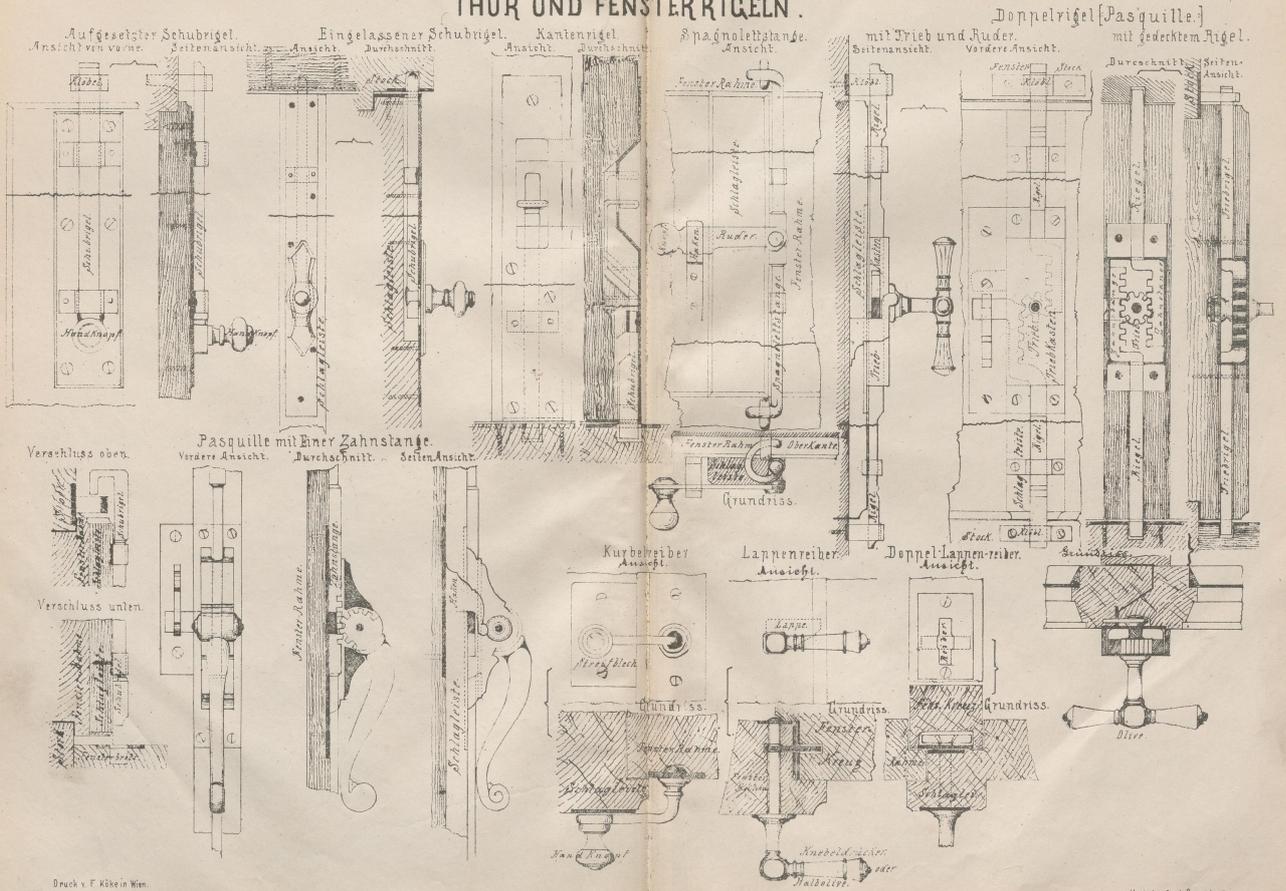

Druck v. F. Köcke in Wien.




Massstab: 1:2 der Natur.

Verlag v. Carl Gerold's Sohn in Wien.

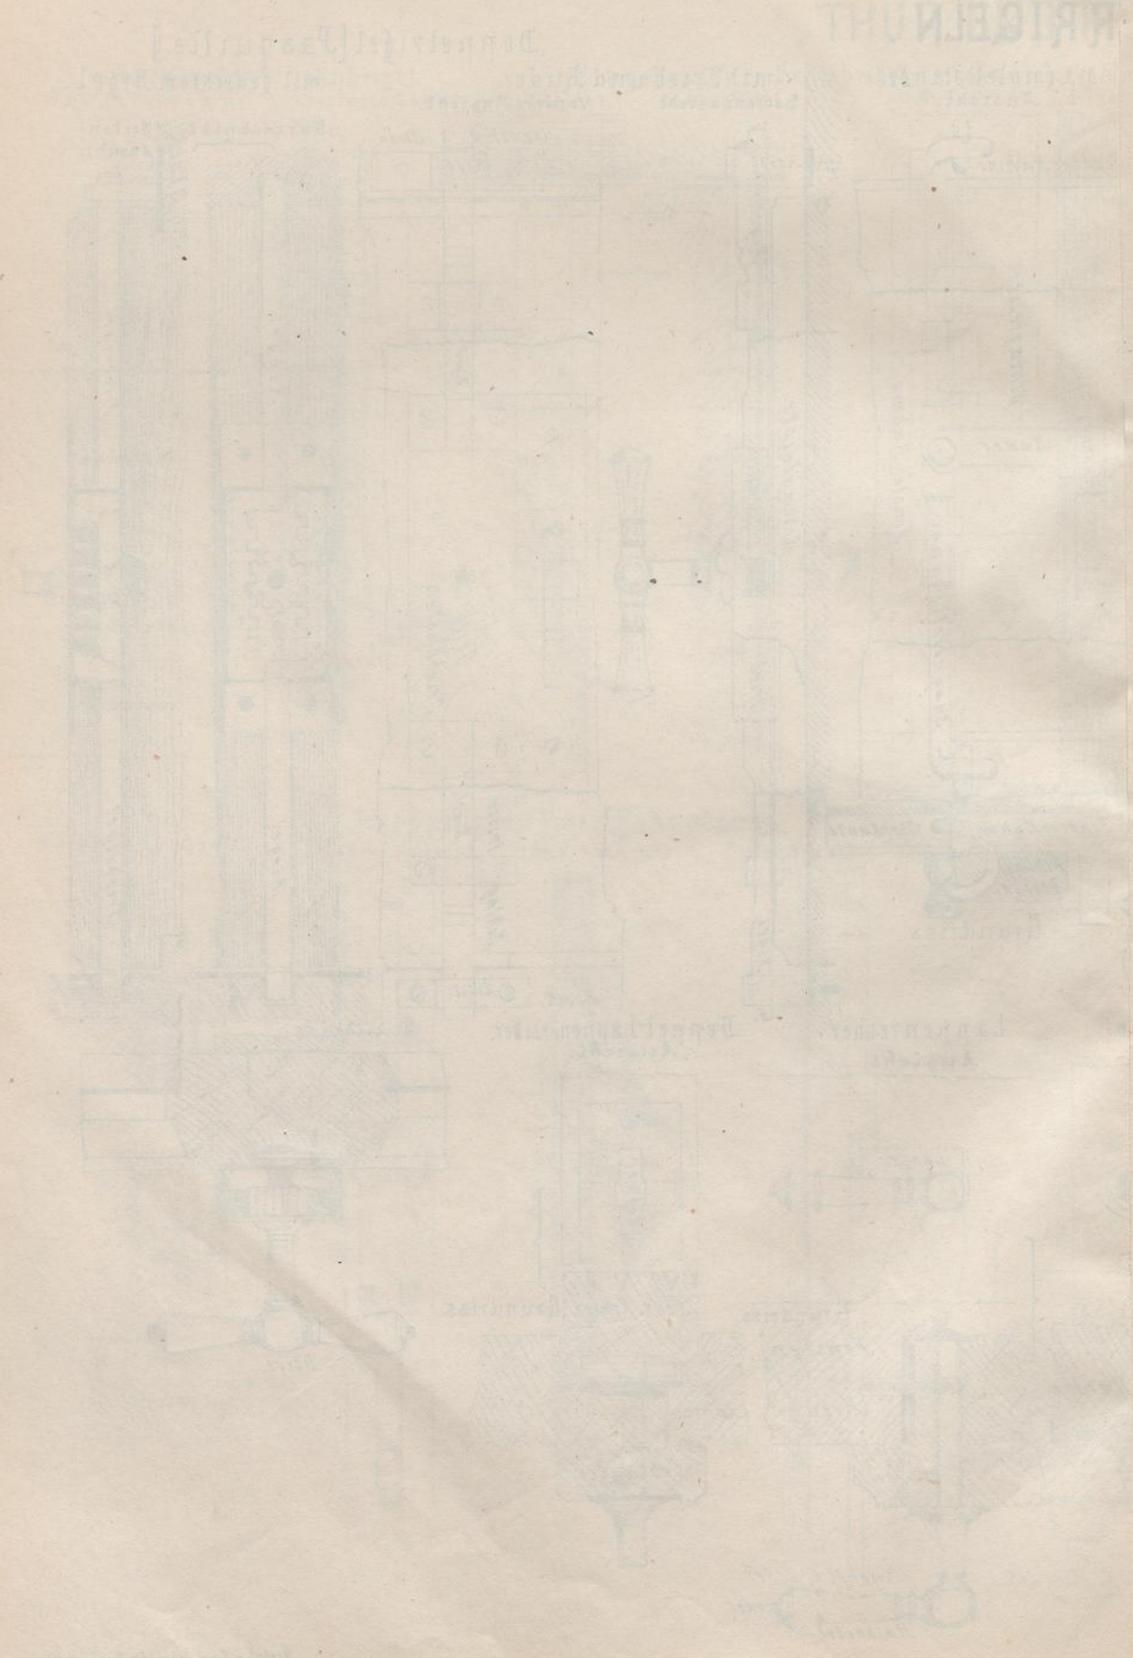


VI. ABSCHNITT
BLITZAB


Schienen vorbedruckt
Anschluß

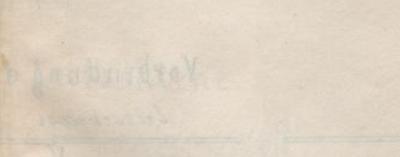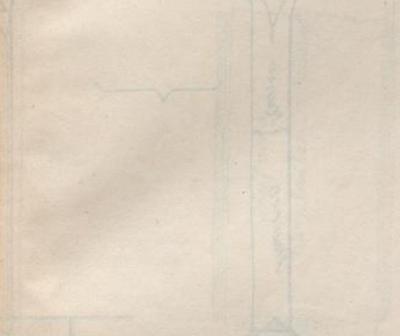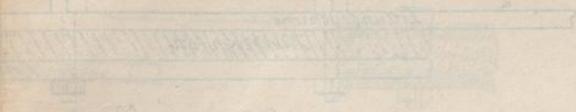

Zugspitze

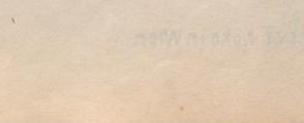


Grundriss

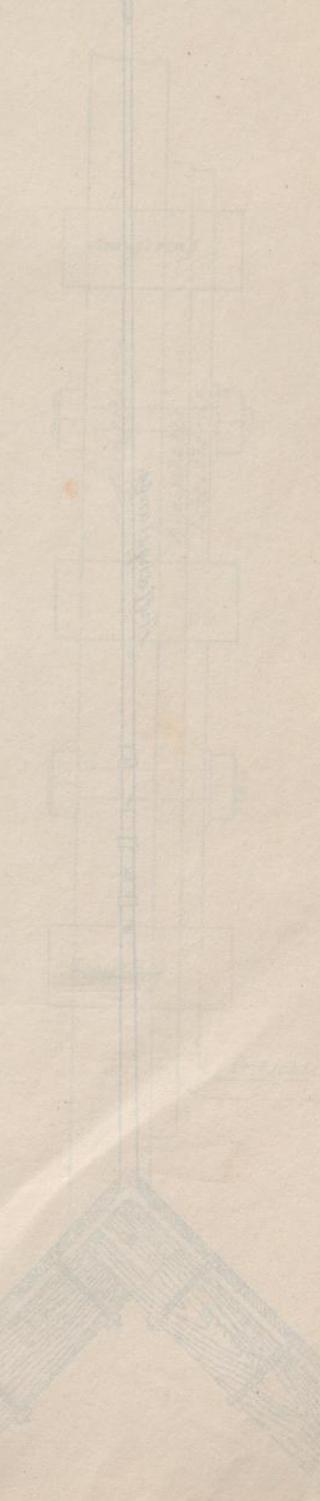

Verbindung
an der Aufhängung

Verbindung
auf der Abschnitte

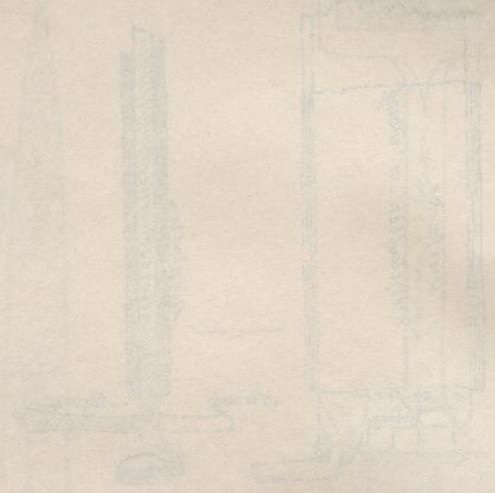


Maschinenbau

Verlag

URBOBENKIN ZUR
C. MINTZBERG
RÖHRENBEN

174 BRUNNEN


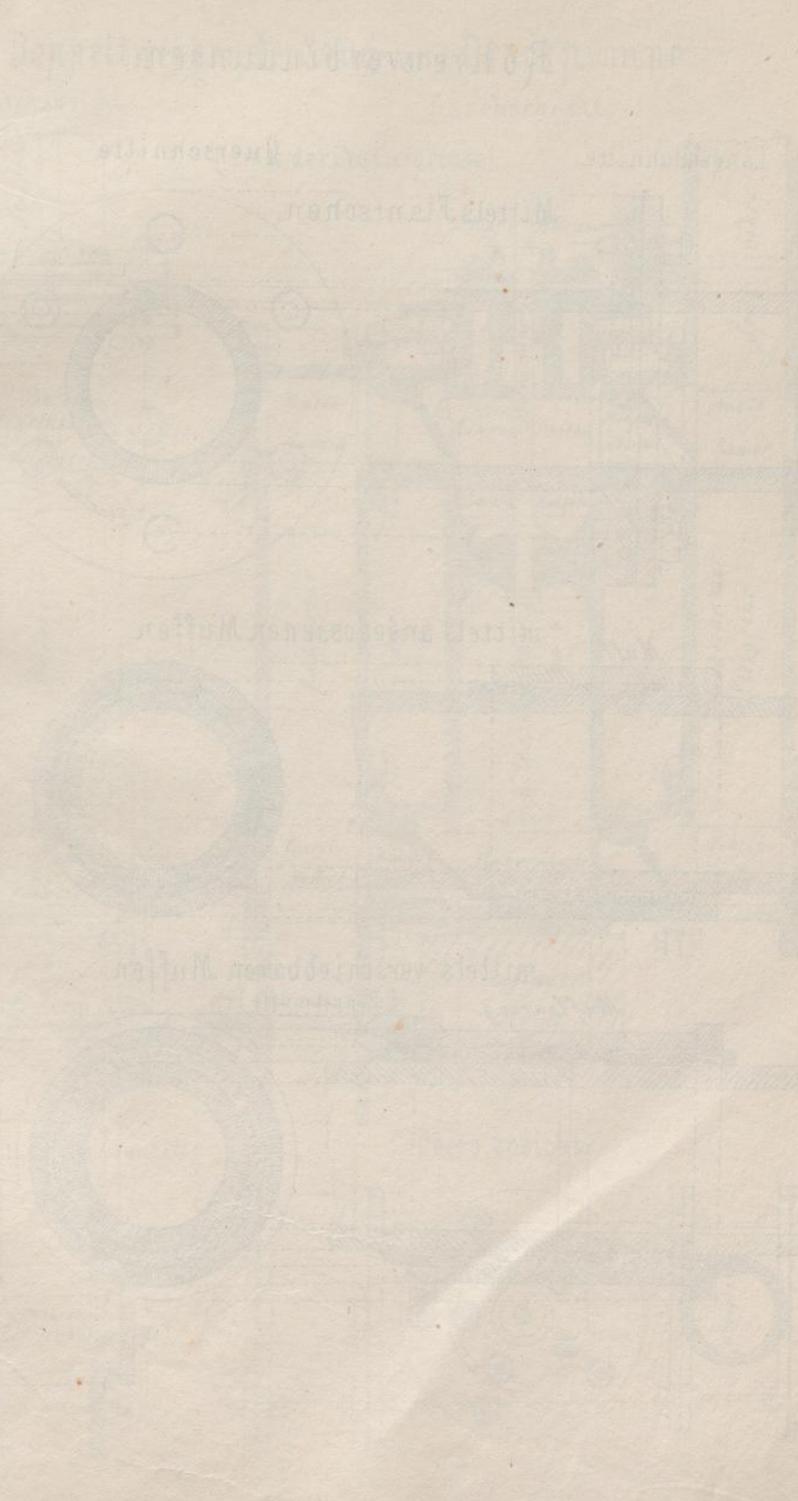


BRUNNEN

BRUNNEN

RÖHREN UND PUMPEN.

Röhrenverbindungen.

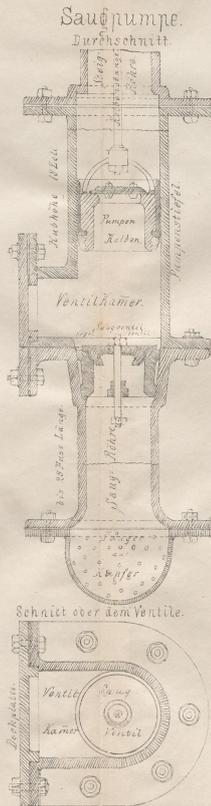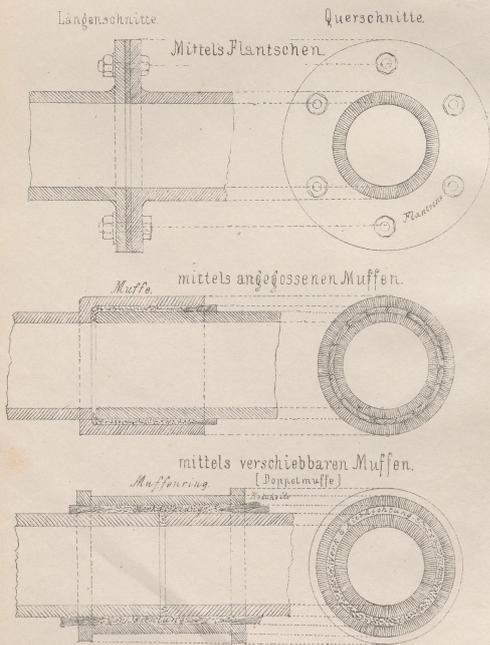

Doppeltwirkende Saug- und Druckpumpe.


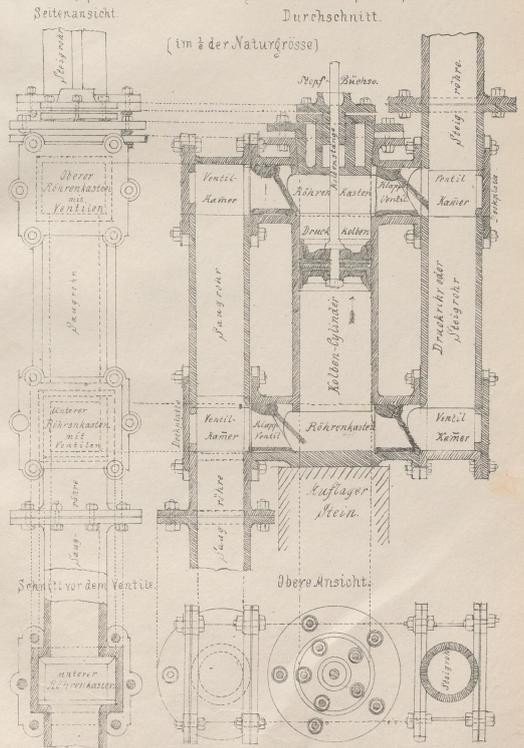


PLATE 30

UNIVERSITÄT

Handwritten title or subtitle, possibly related to the technical drawings.

Durchschnitt

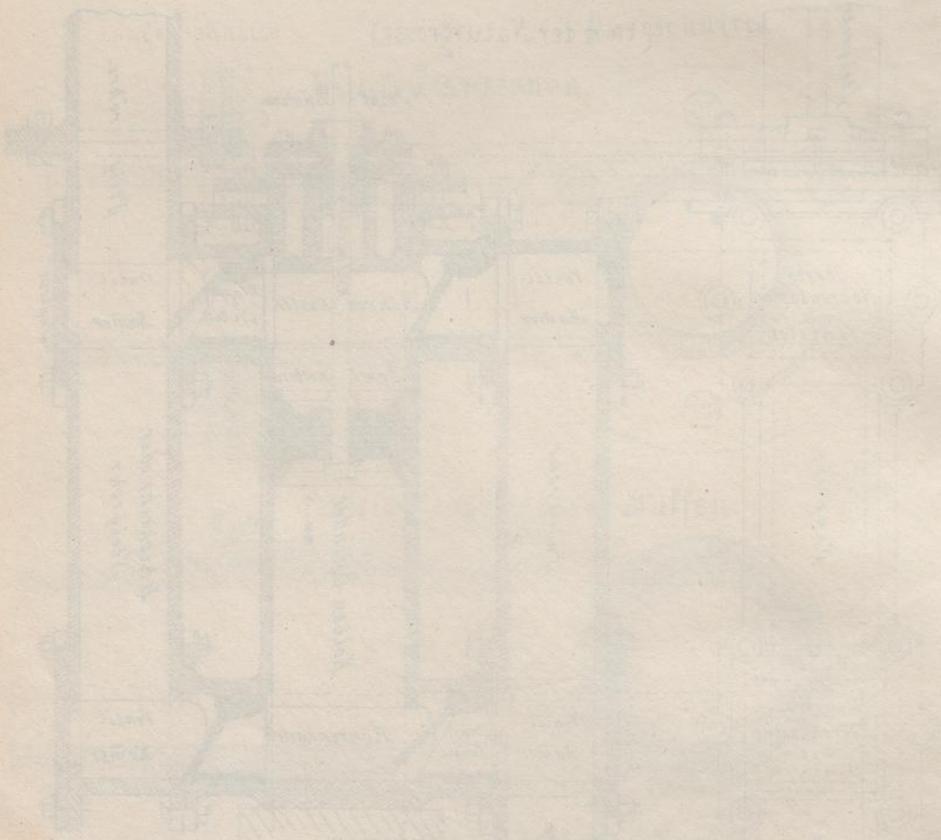

NSÄULENBUND

Säulen mit Treppbalken
Schnitt durch die Säule









Thronsaule
im unteren Teil



Thronsaule
im oberen Teil



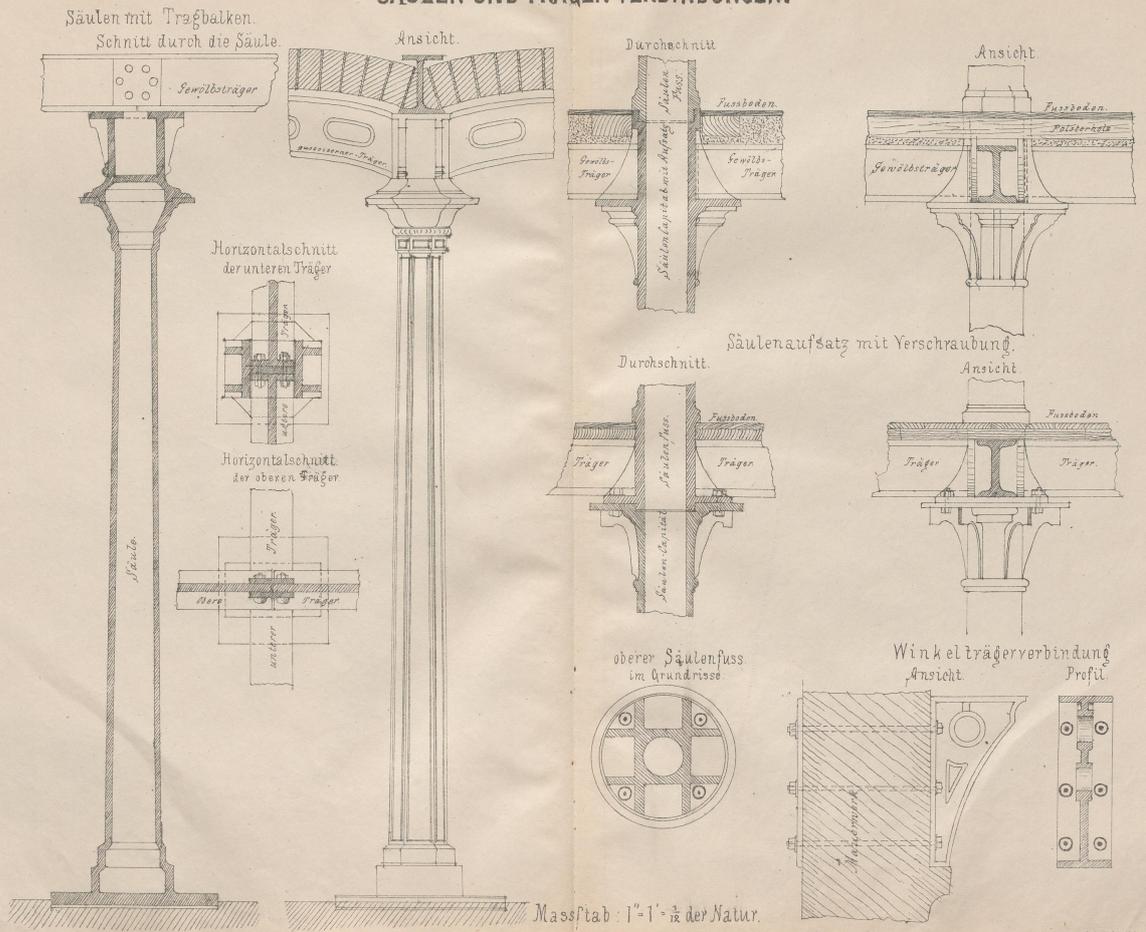

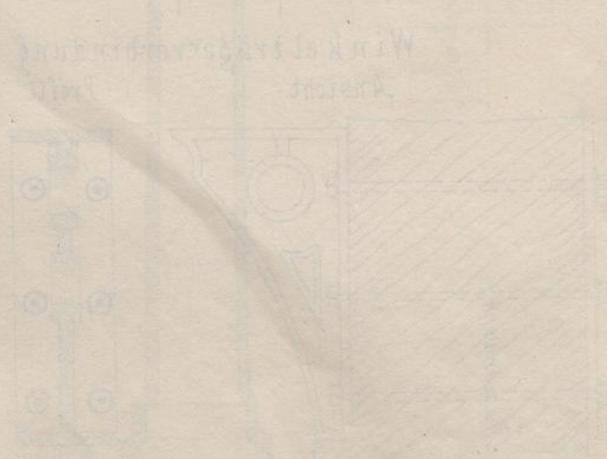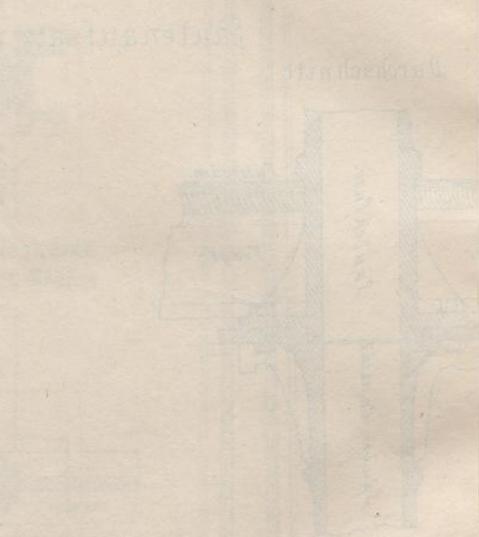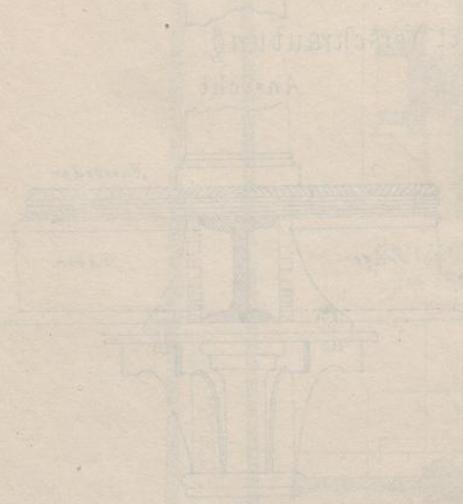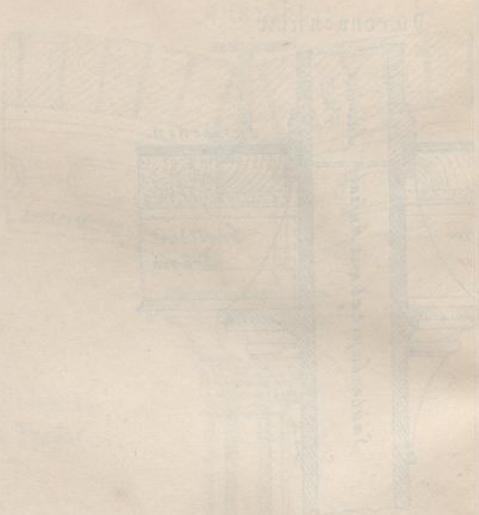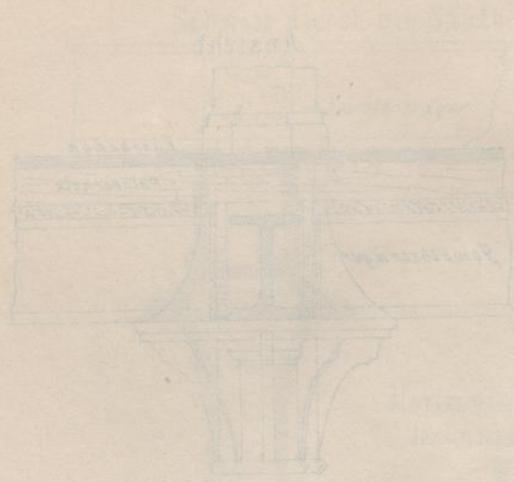


VORBEREITUNG

DEUTSCH


DEUTSCH

REDIARD & CHLAUCHZ


Handwritten text, possibly a title or subtitle, appearing as bleed-through from the reverse side of the page.

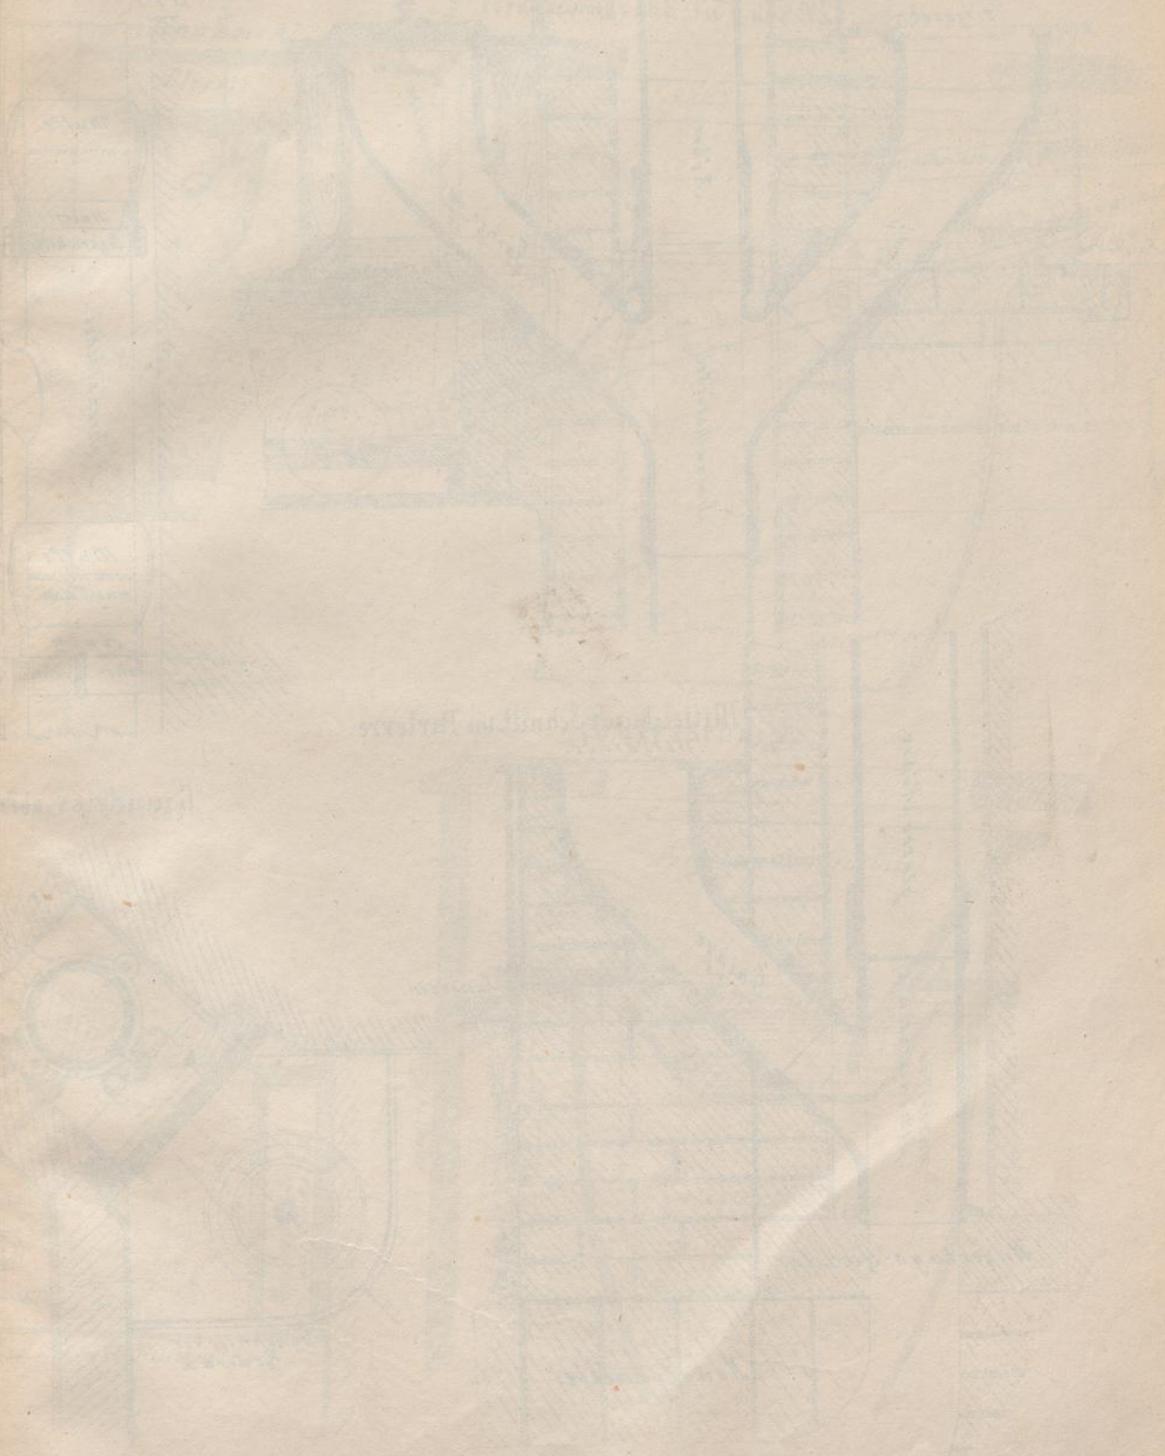


REDIRAD-SCHLÄUCHE UND WASSER-CLOSETTE.

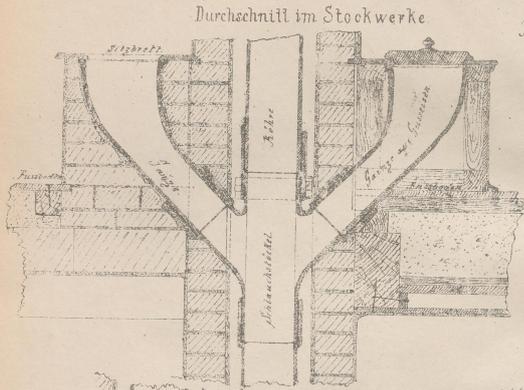

Durchschnitt im Stockwerke

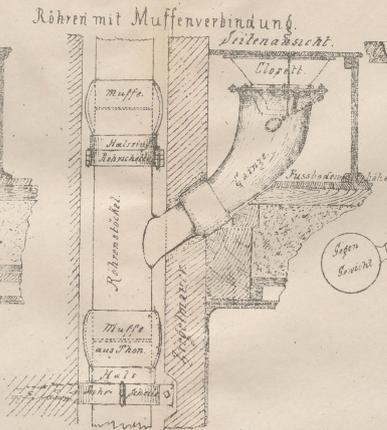


Röhren mit Muffenverbindung.

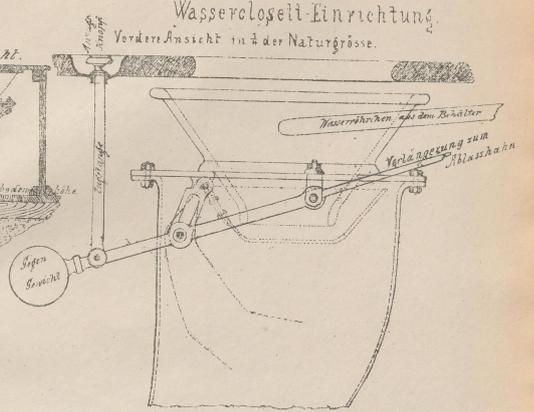


Wasserloseil-Einrichtung.


Vordere Ansicht in 1/2 der Naturgröße.

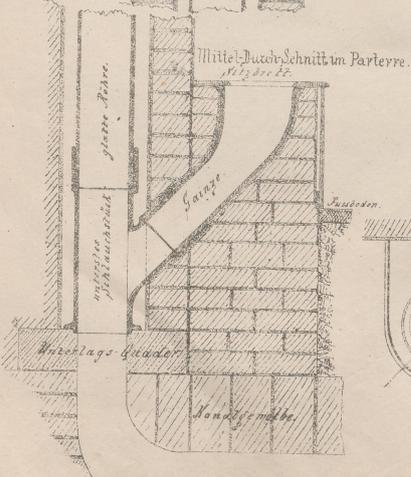

Mittel-Durchschnitt im Parterre.

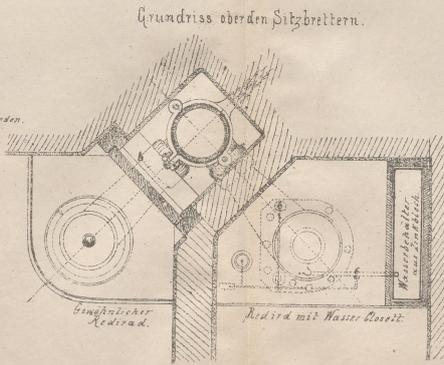

Grundriss oberden Sitzbrettern.

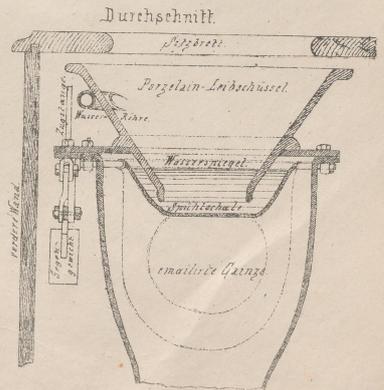

Durchschnitt.

Druck von F. Kato in Wien



Massstab: 1:1 und 1:4 der Natur.

Verlag von Carl Gerold's Sohn in Wien

PLATE 31

WATER-POWER
PAPER
STEEL-ROLLING

Wasserkraft-
Anlage zur Papier-
herstellung

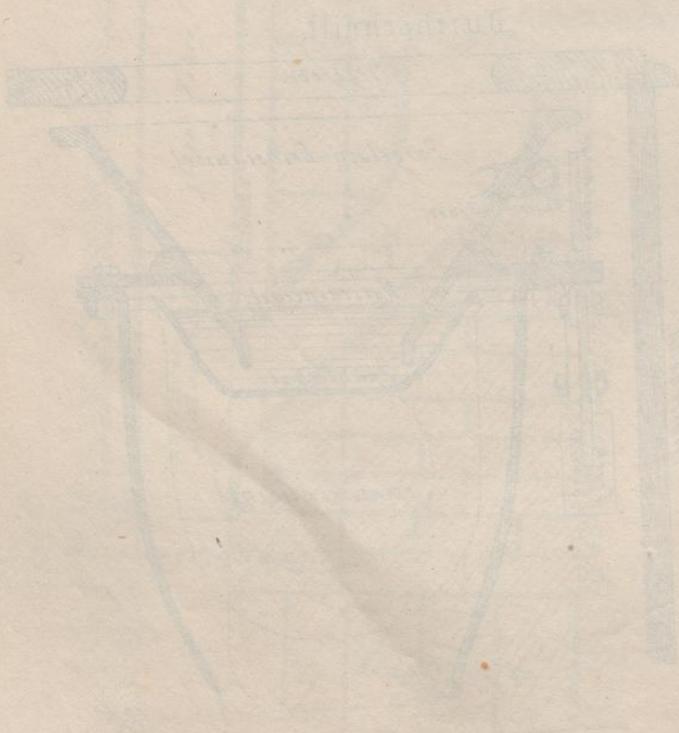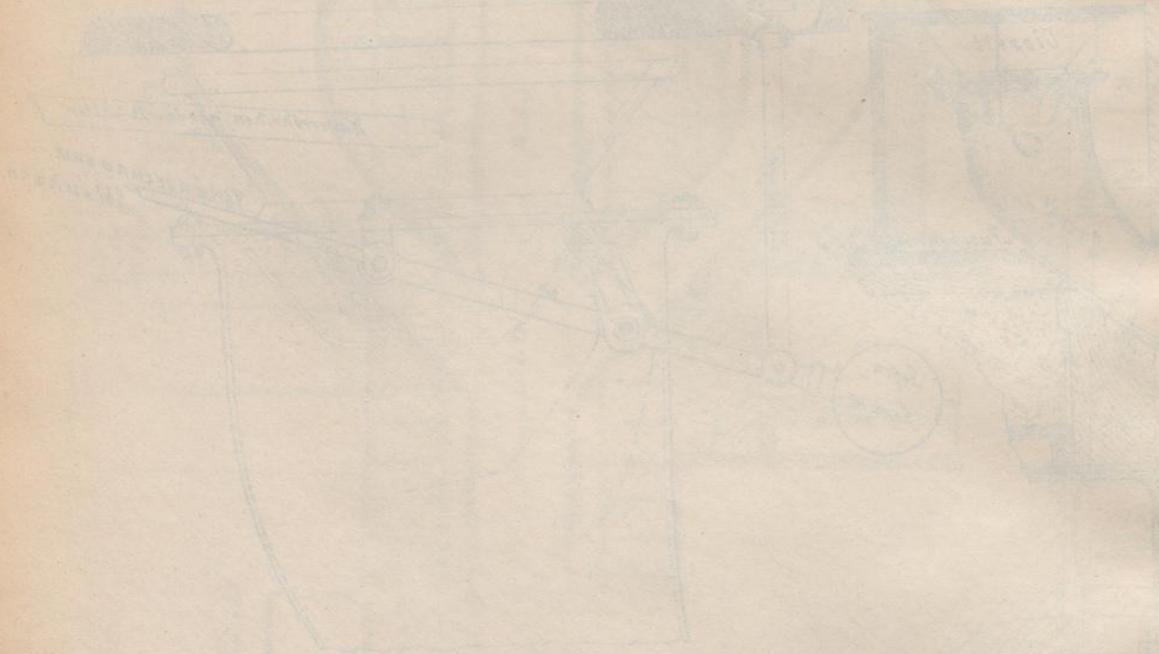


VORLAGE
N. DE. ERBEN
THERM

WÄRMENITZ


Die Wärmeleitfähigkeit der Körper

Die Wärmeleitfähigkeit der Körper

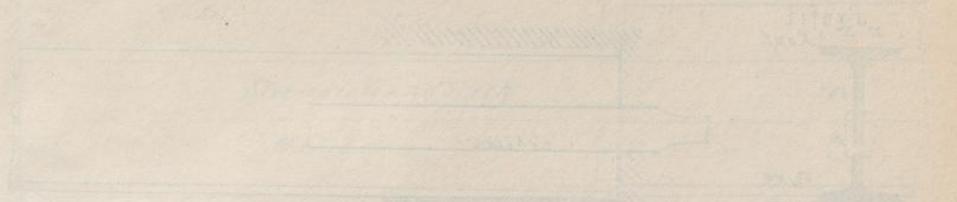

Die Wärmeleitfähigkeit der Körper

Die Wärmeleitfähigkeit der Körper

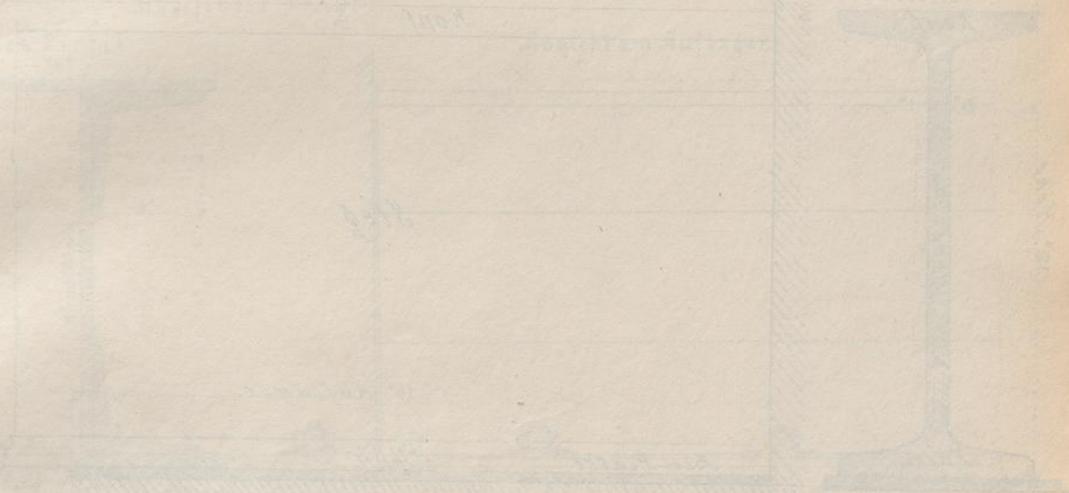

Die Wärmeleitfähigkeit der Körper

Die Wärmeleitfähigkeit der Körper




Die Wärmeleitfähigkeit der Körper

Die Wärmeleitfähigkeit der Körper

VI. ABSCHNITT.

TRAGBALKEN.


Gewaltzte doppelt tau förmige Traversen.

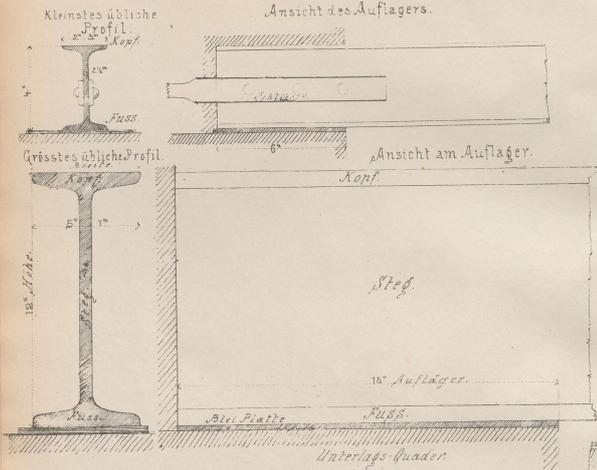



Genietete einfache Träger.




Doppelte Träger.

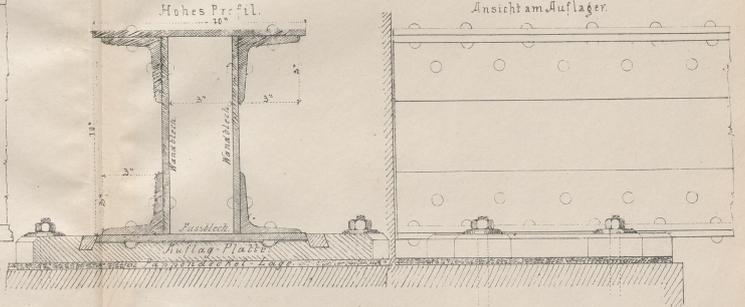

Gewaltzte einfach tau förmige Träger.

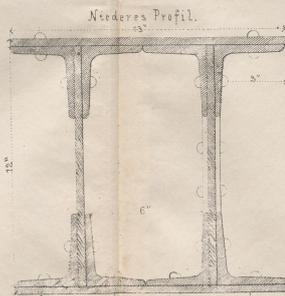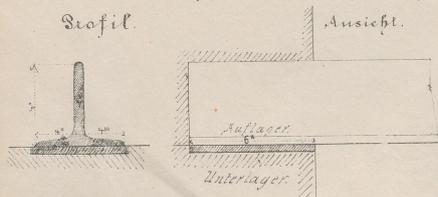

Ansicht am Stoss.

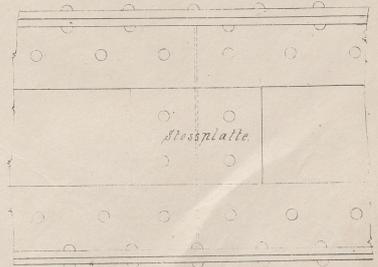

Druck v.F. Köke in Wien.

Verlag v. Carl Gerold & Sohn in Wien.


Maßstab: 1:4 = der Natur.

BLATT 93

UNIVERSITÄT PADERBORN

UNIVERSITÄT PADERBORN

UNIVERSITÄT PADERBORN

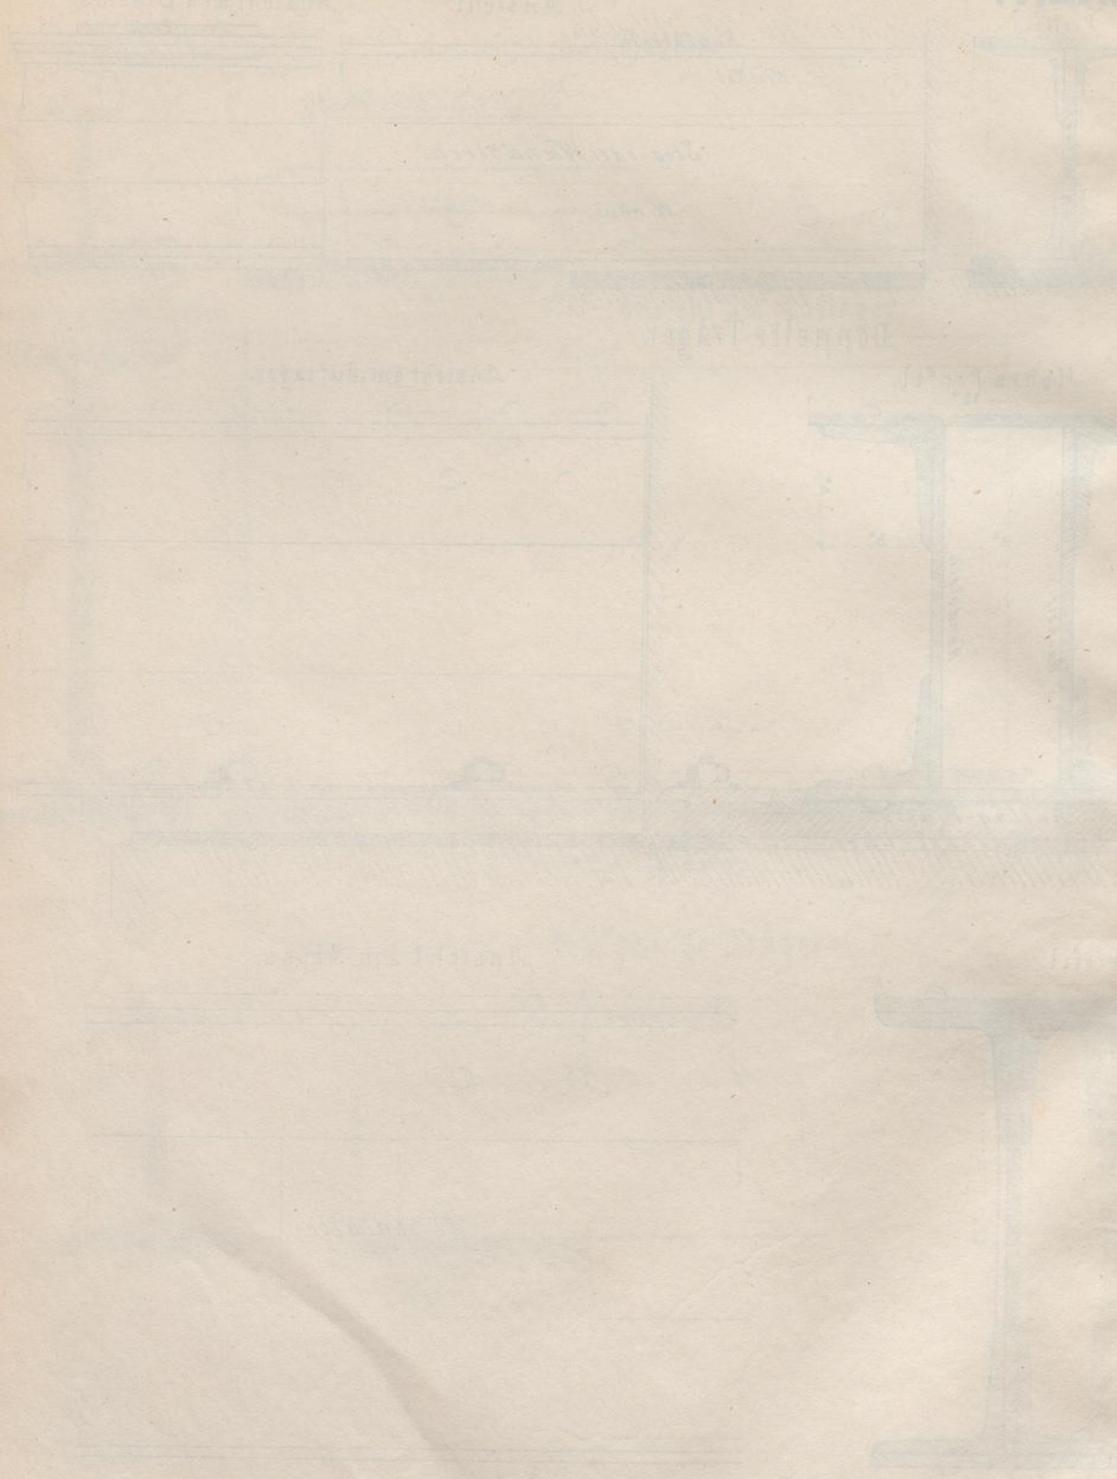



WOLFGANG WERLICH
DIREKTOR-CONSULTANT
DECKMAYER

ABSTRAKT

Table with multiple columns and rows, containing faint text and a grid structure. The text is mostly illegible due to fading and bleed-through.

Verfahren zur Bestimmung
des...

DECKENHERSTELLUNG.

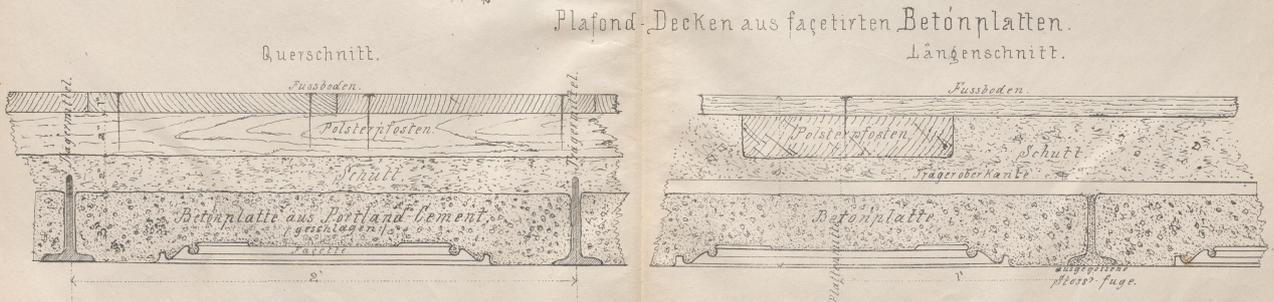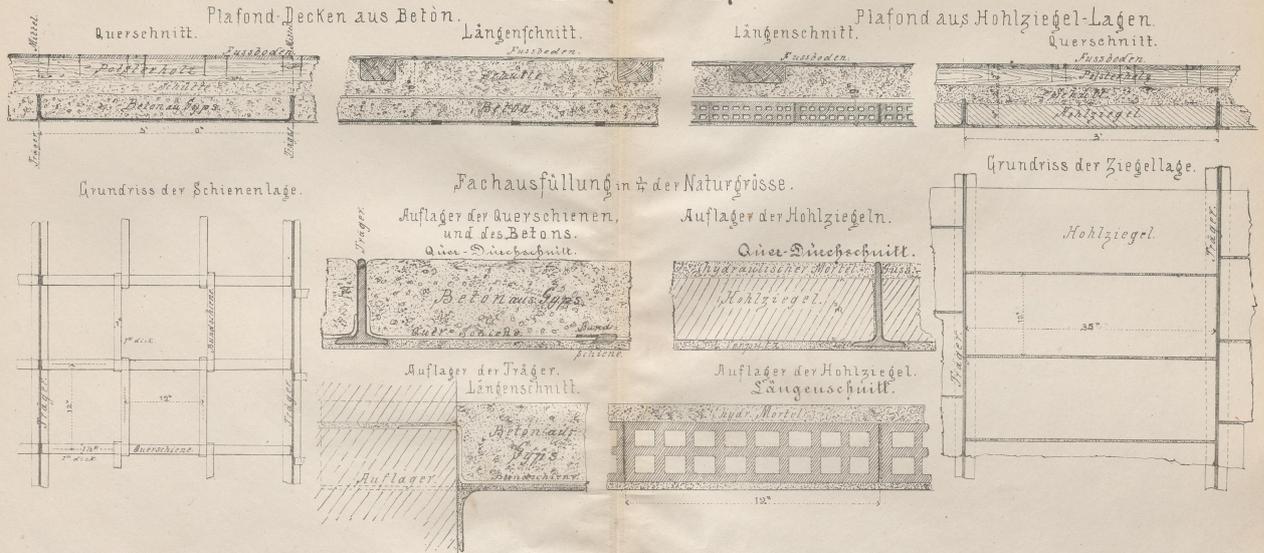

Druck v. F. Köcke in Wien.



Massstab $1:1\frac{1}{2}$ und $1:4$ der Natur.

Verlag v. Carl Gerold's Sohn in Wien.

BLATT 84

BRUNNEN
BRUNNEN
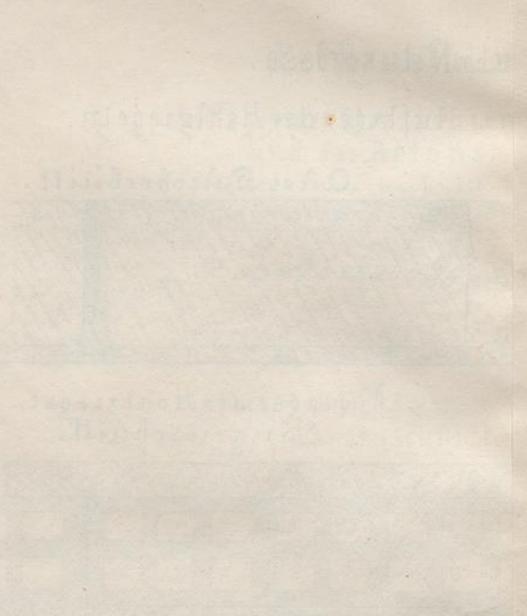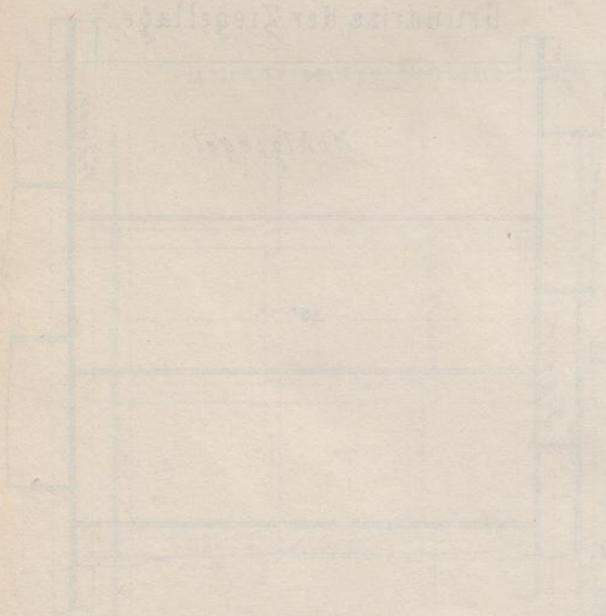


BRUNNEN
BRUNNEN



VERBODEN TOEGANG
TOEGANG VERBODEN

VADACHMITT

Handwritten title or subtitle in German script, possibly "Handbuch der..."


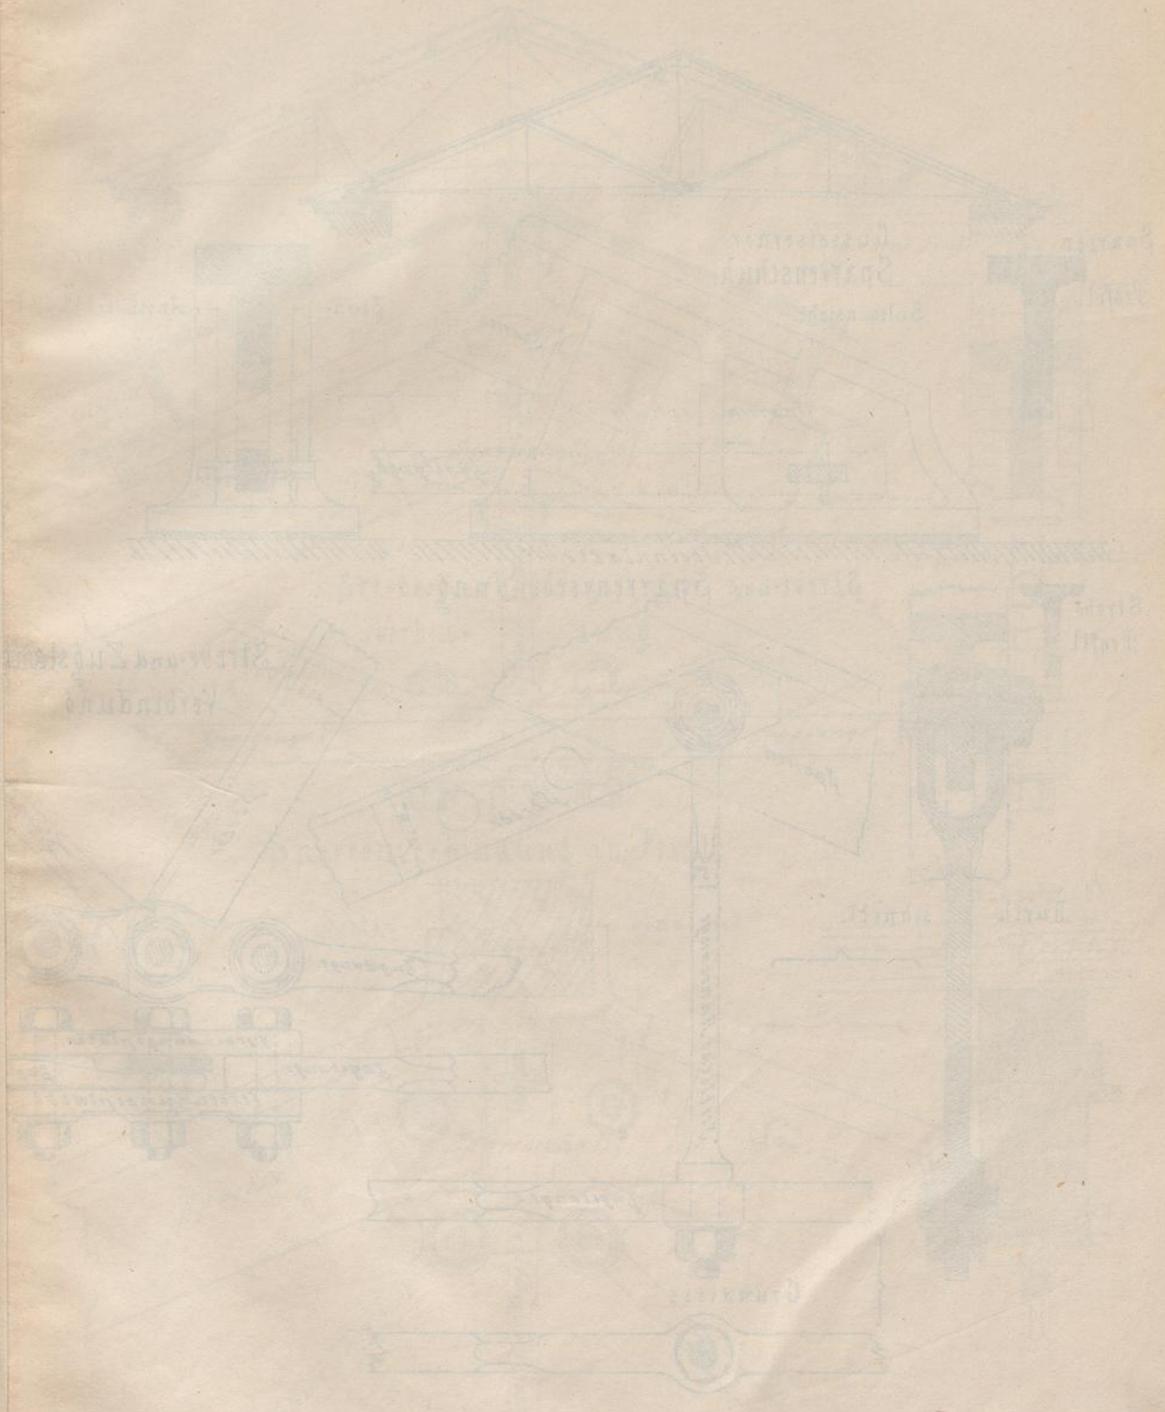


0-12-18-19-20-99-100

EISERNE DACHGERÜSTE.

Gebünd-Profil für 4 Klaffer Spannung.

Gebünd-Profil für 5 Klaffer Spannung

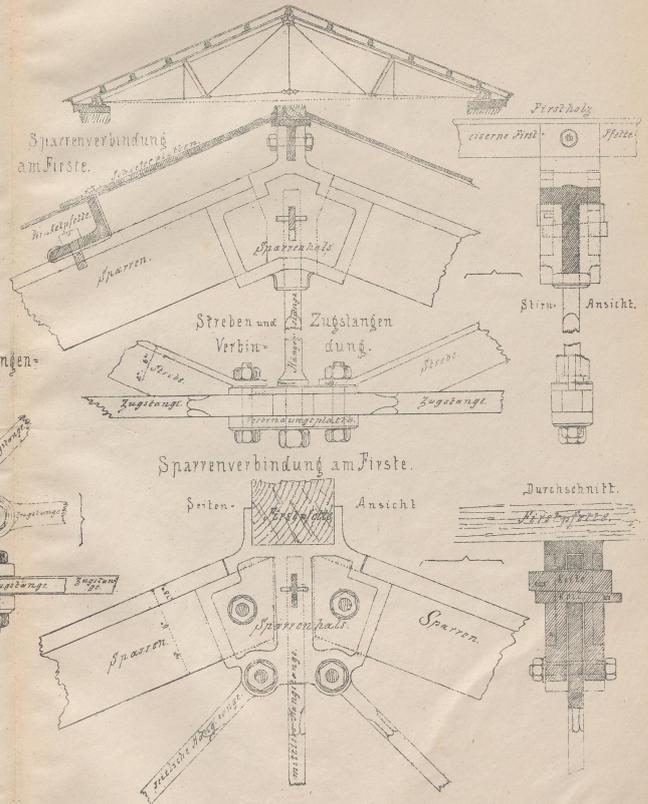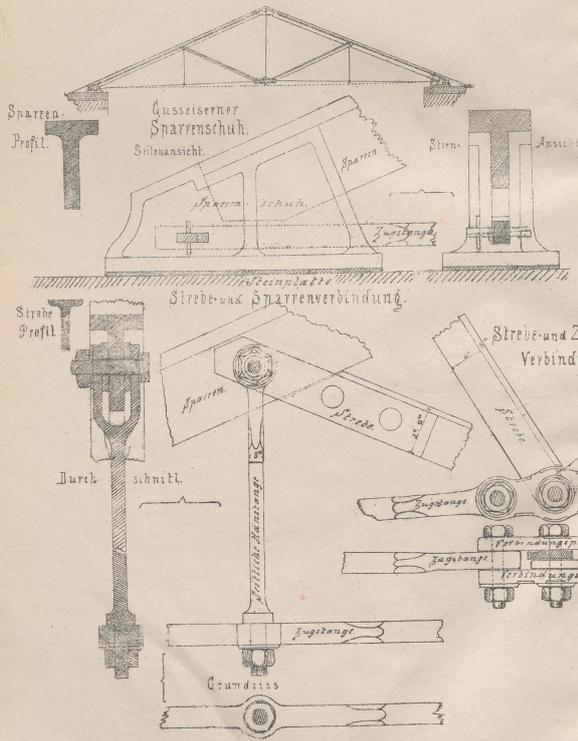

Druck F. Koke in Wien.


Massstab: 1:1/2 = 1/4 der Natur.

Verlag von Carl Gerold & Sohn in Wien.

Blatt 32

ABBRÜCKEN
UND
BRÜCKEN


Einzelne Pfeiler

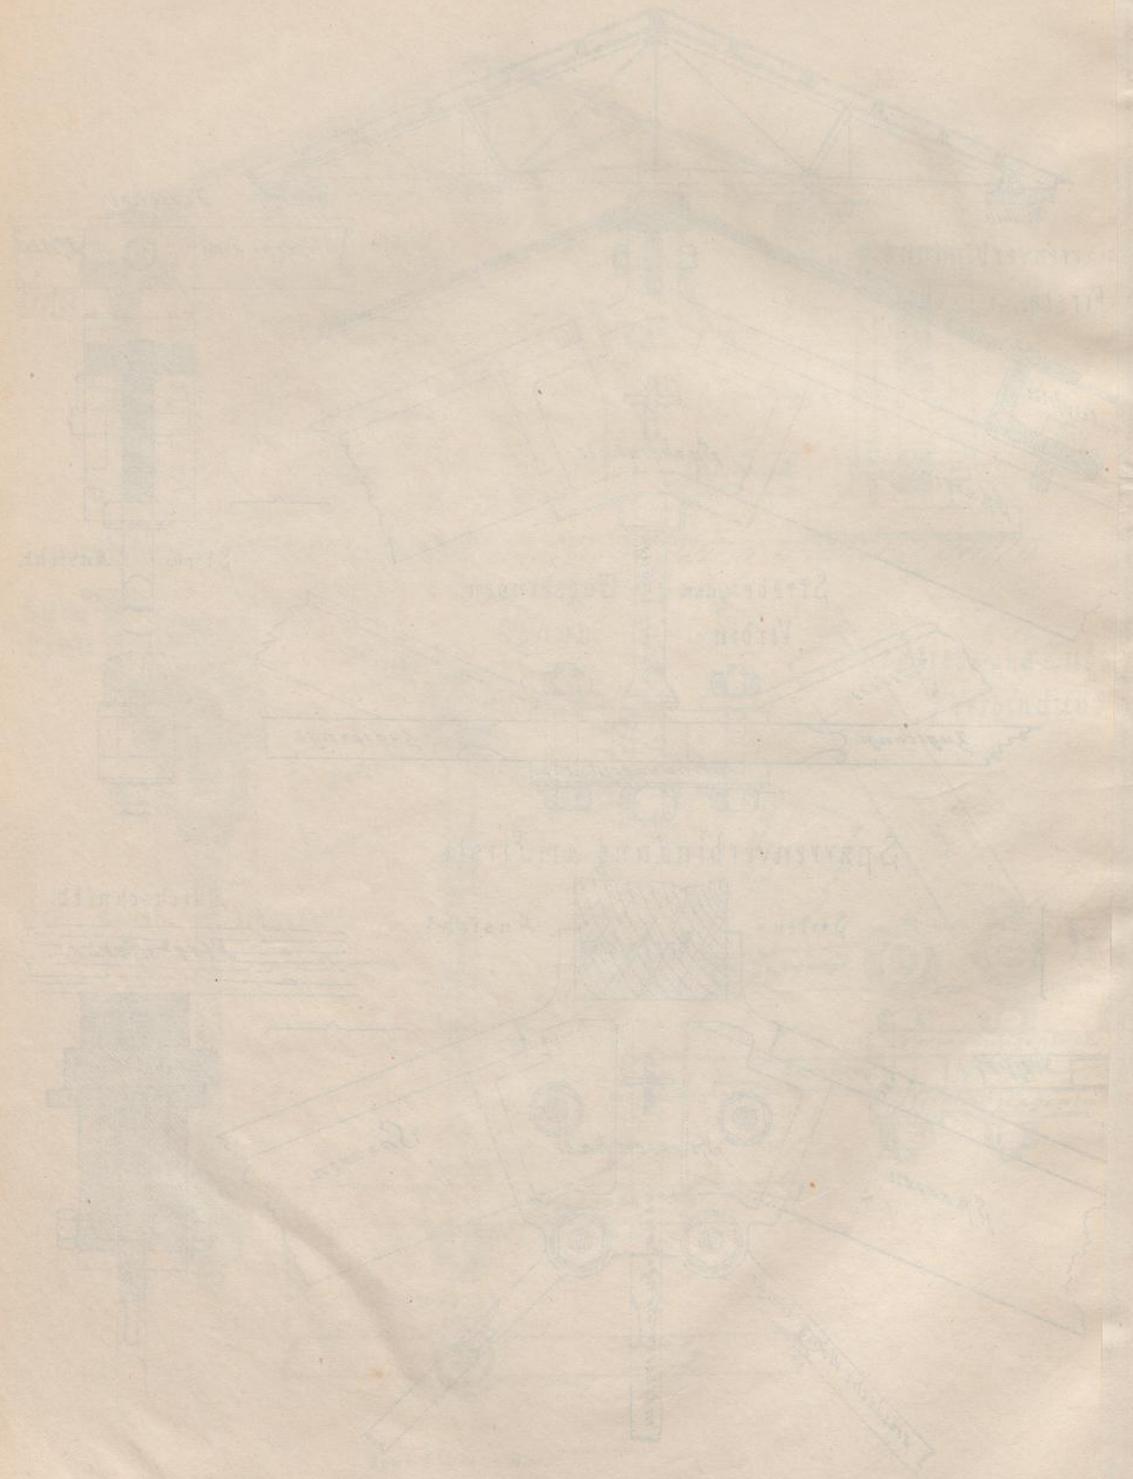

Einzelne Pfeiler

VORBEREITUNG
DER GEMEINDE
UND DAS ERBIS



ZWEITTES

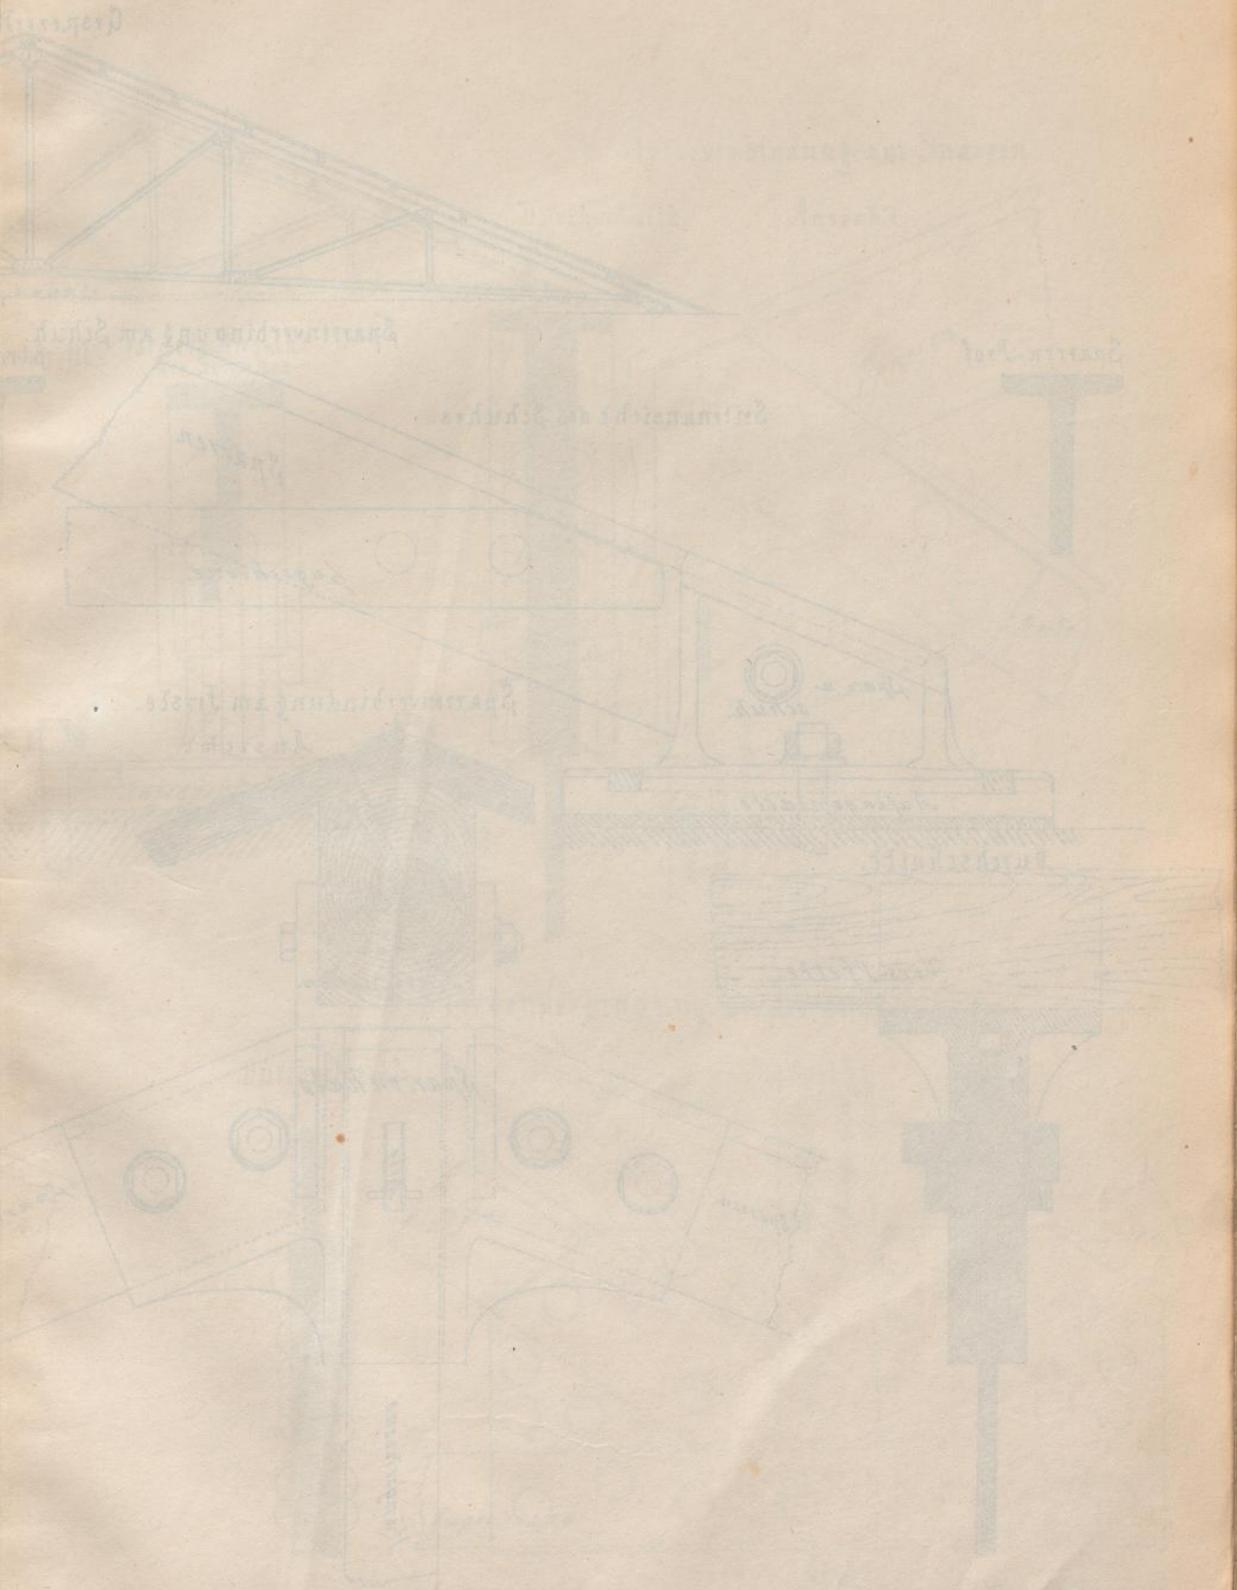



Maschinenbau

Technische Zeichnung

BOEWECK-LEHRE
AUS BAUEISEN

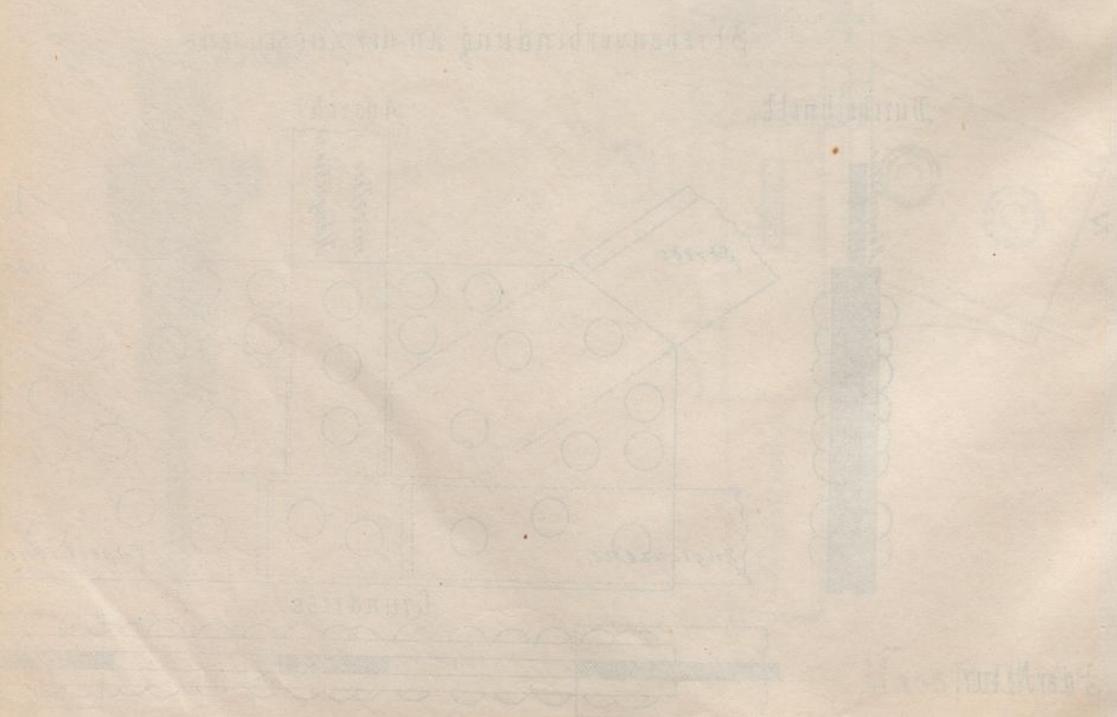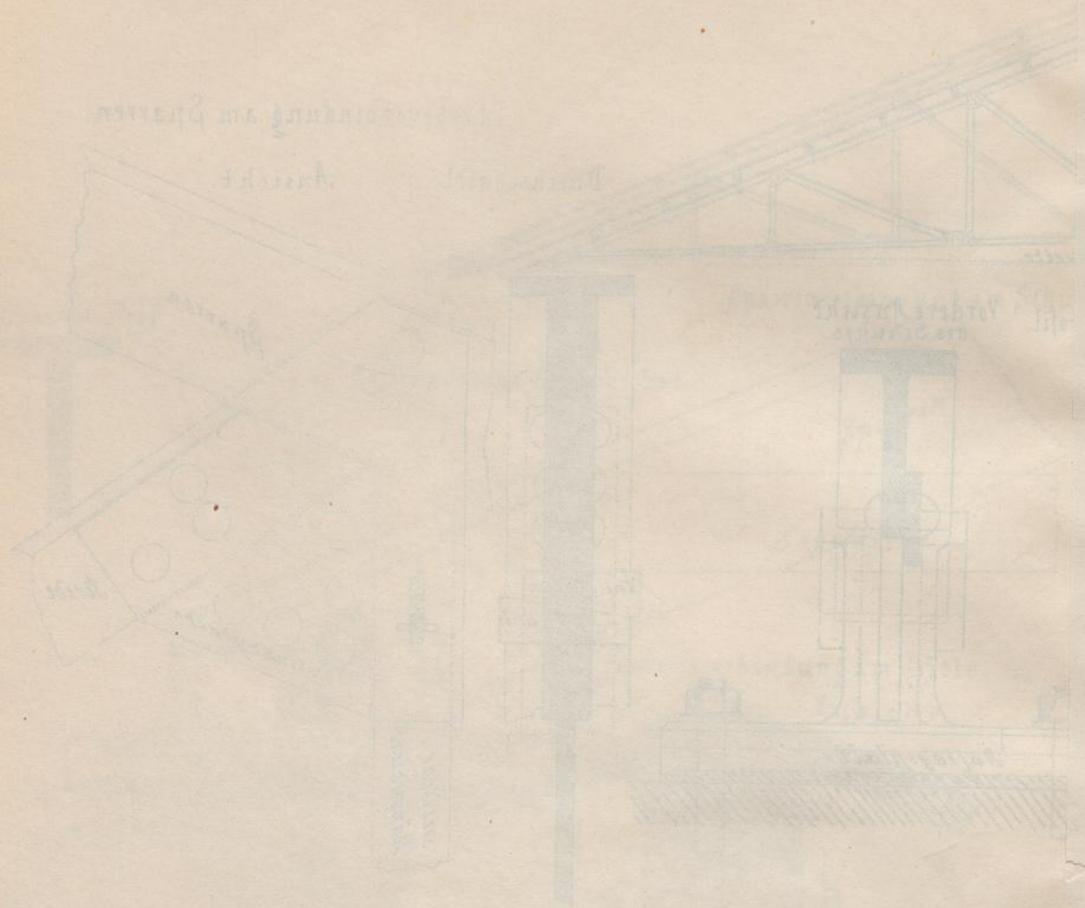

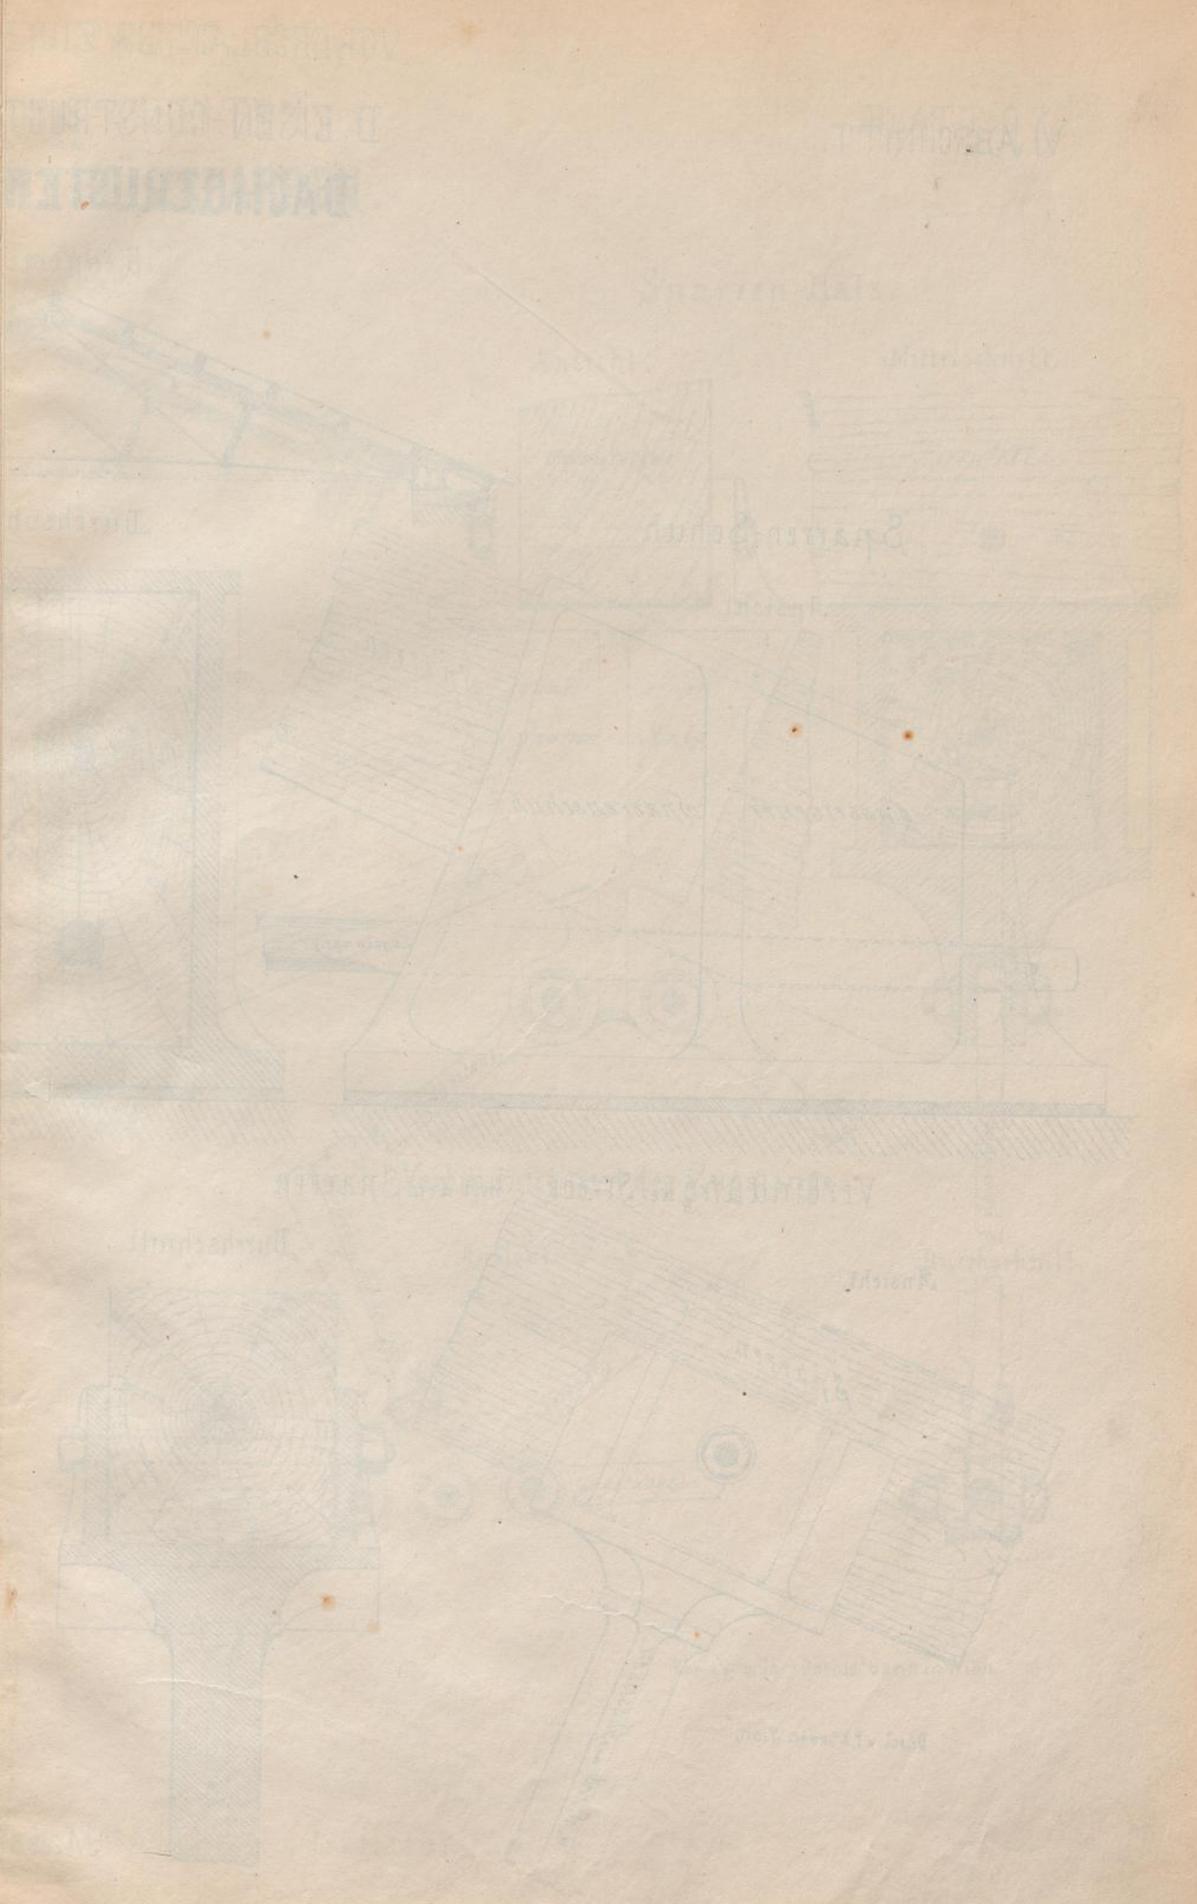

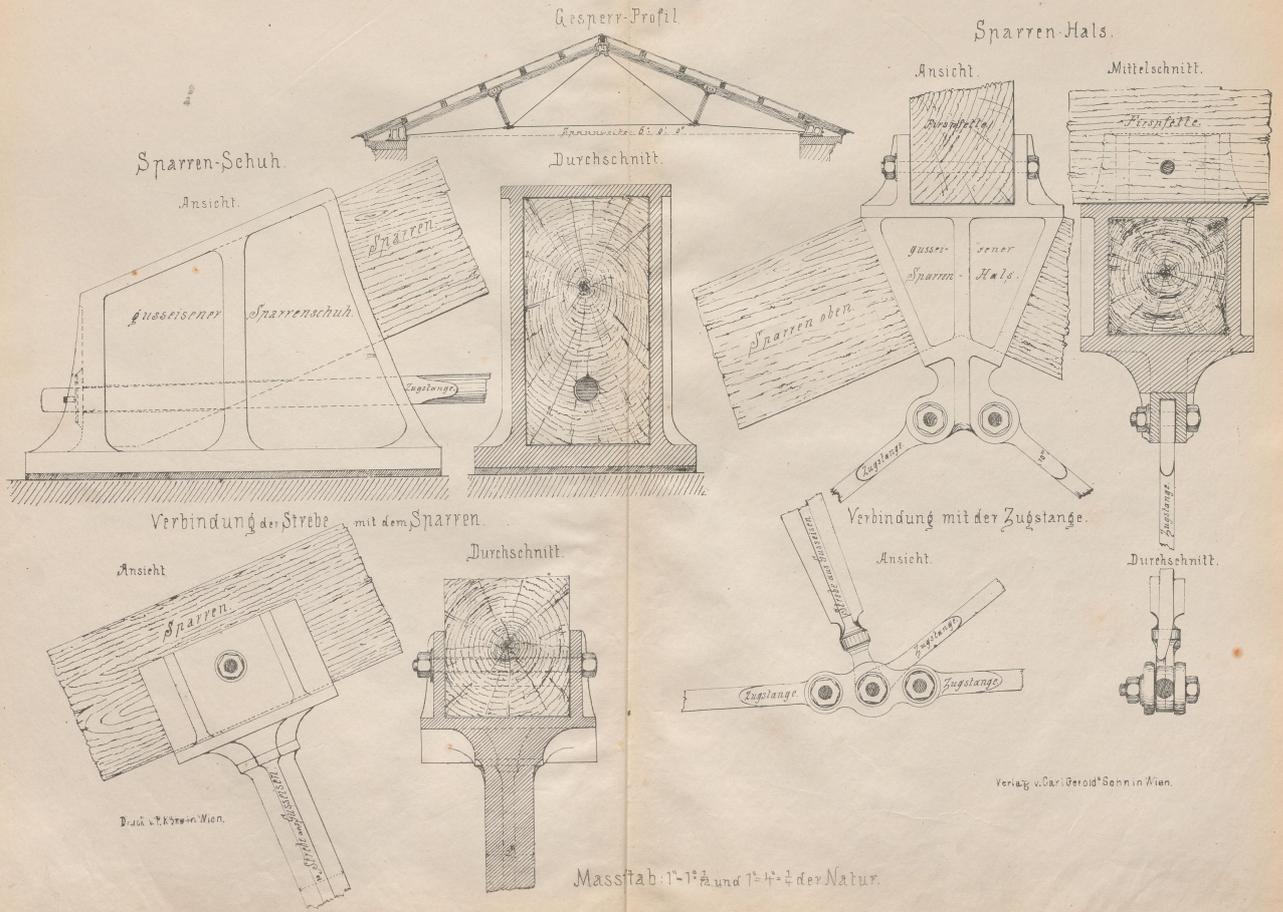


HOLESCHLAGER
PADERBORN
1872

BRUNNEN

BRUNNEN

Mühlstein

Wasser

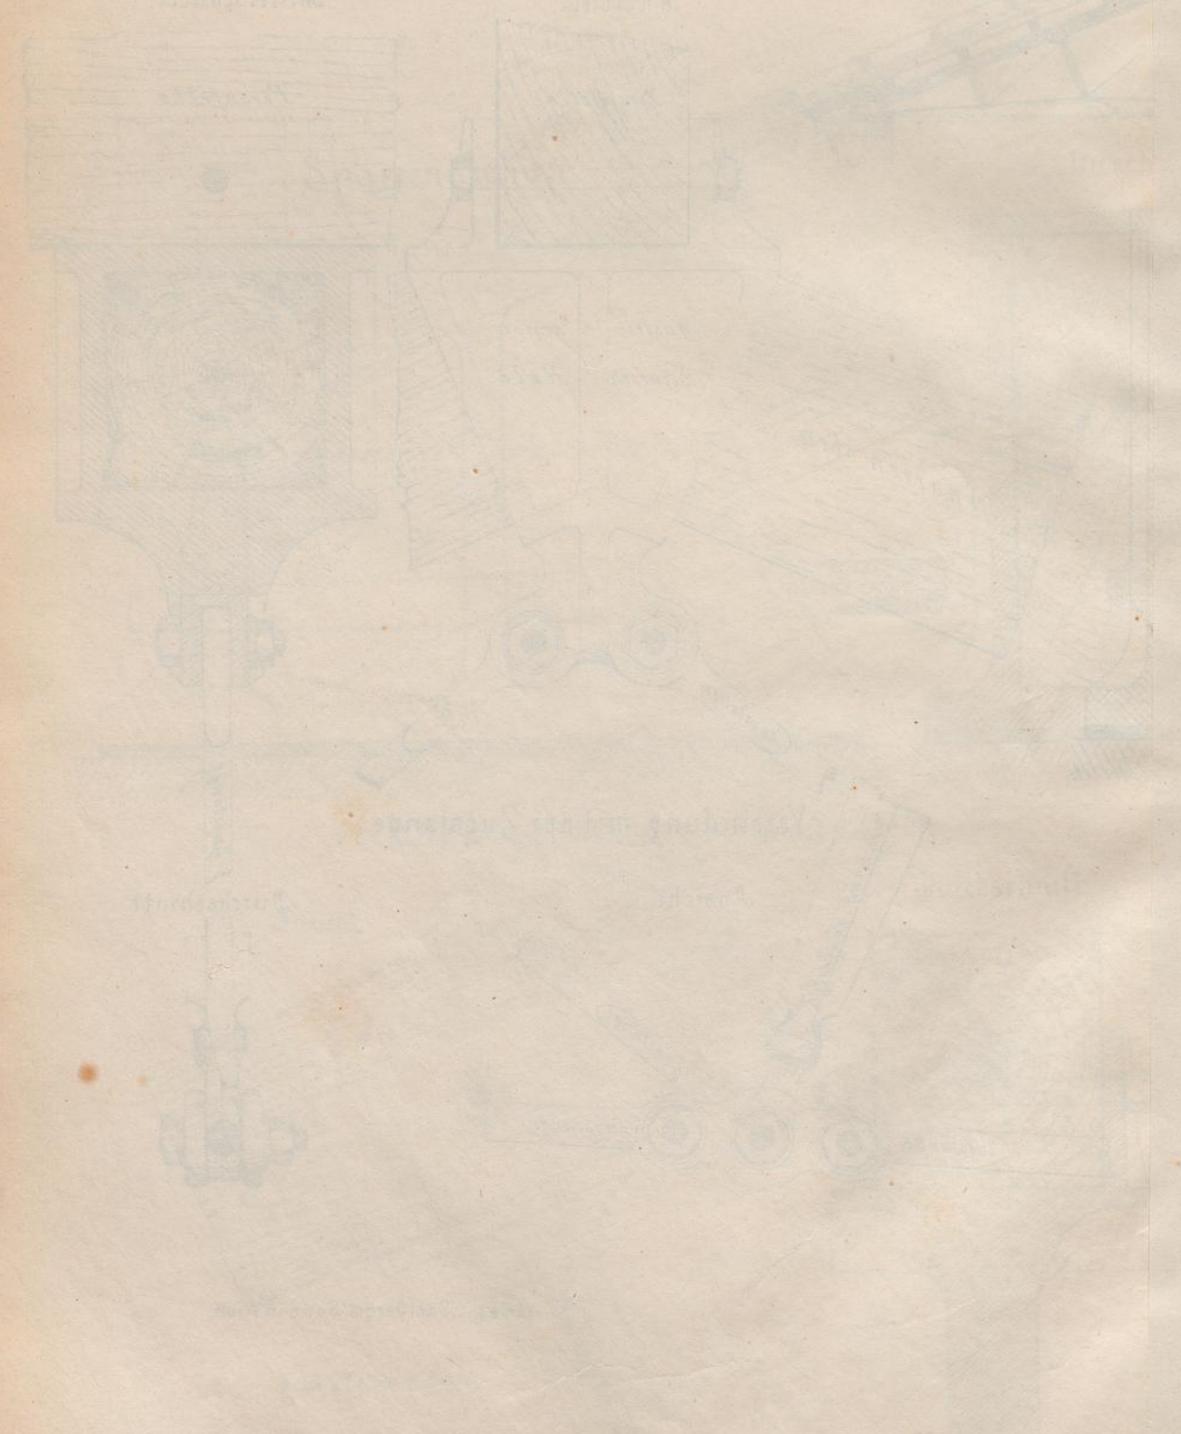

Veränderung nach dem Patent

Handpumpe

Wasser

Wasser


Handpumpe

HOLESCHLAGER
PADERBORN
1872

ON SCHWARZBLE
N. T. SPENGLI

VI. ABGHNITT

Walm-Deckung
1. Bauart

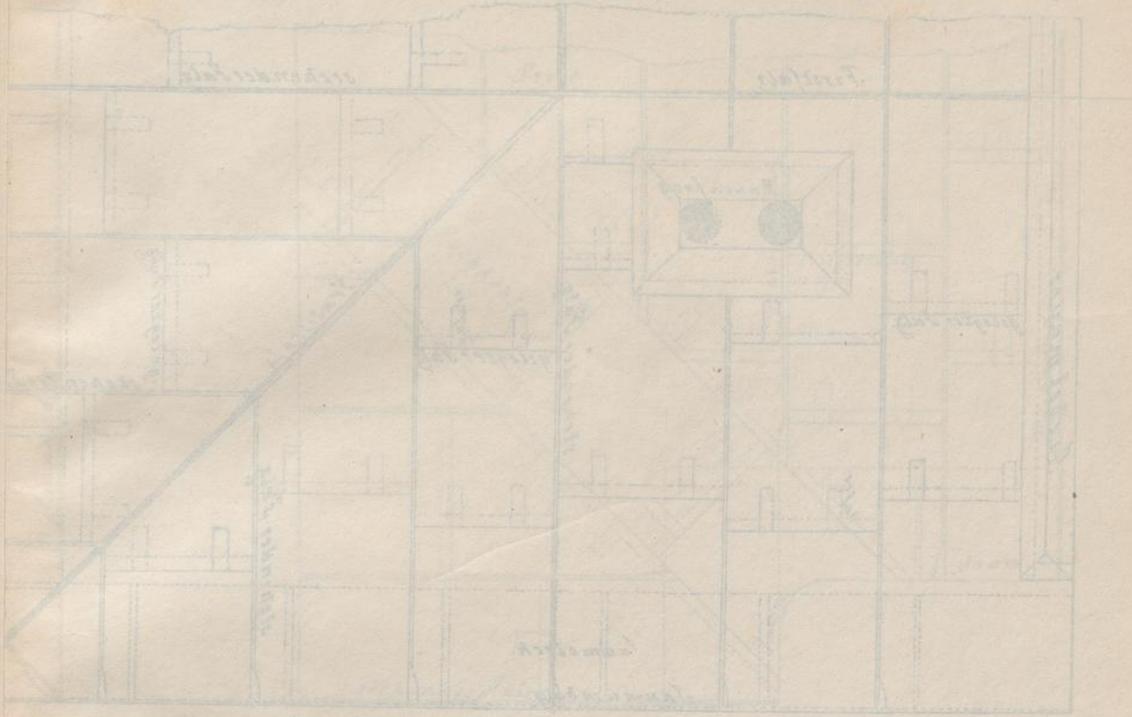


Durchschnitt in Naturgröße




Quelle: Baukunst

SCHWARZBLECH EINDECKUNG

Walm-Deckung
 Draufsicht

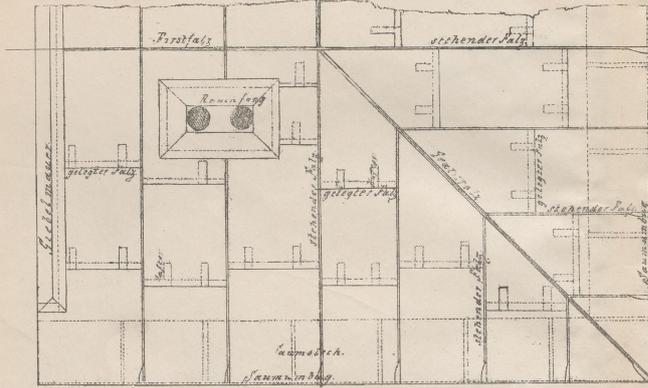

Kehl-Eindeckung
 Draufsicht

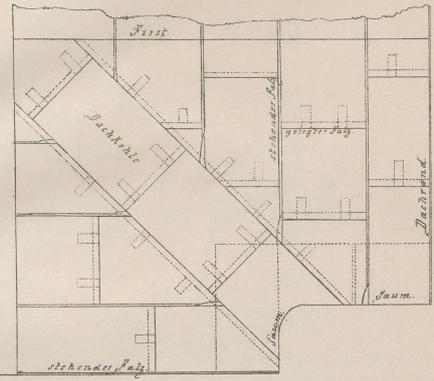


Durchschnitte in Naturgrösse

Liegender Falz




Liegender Falz mit Hafter

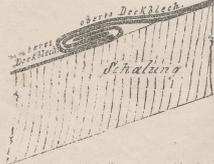


Saumumfang



Stehender Falz

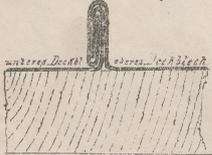


Stehender Falz mit Hafter

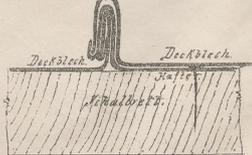



Massstab: 1/2" = 1' der Natur

Giebelrandumbiegung

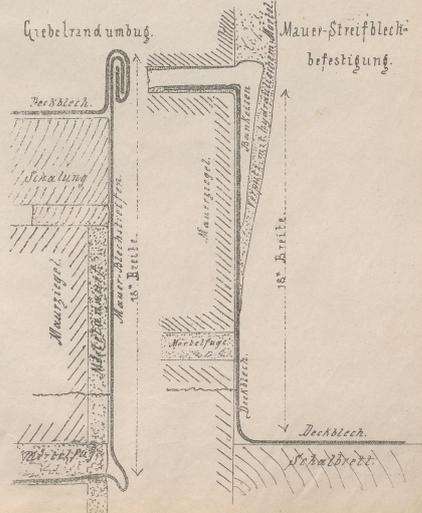

Mauer-Streifblech-
befestigung.

Kopf-Bündelung
Dachstuhl

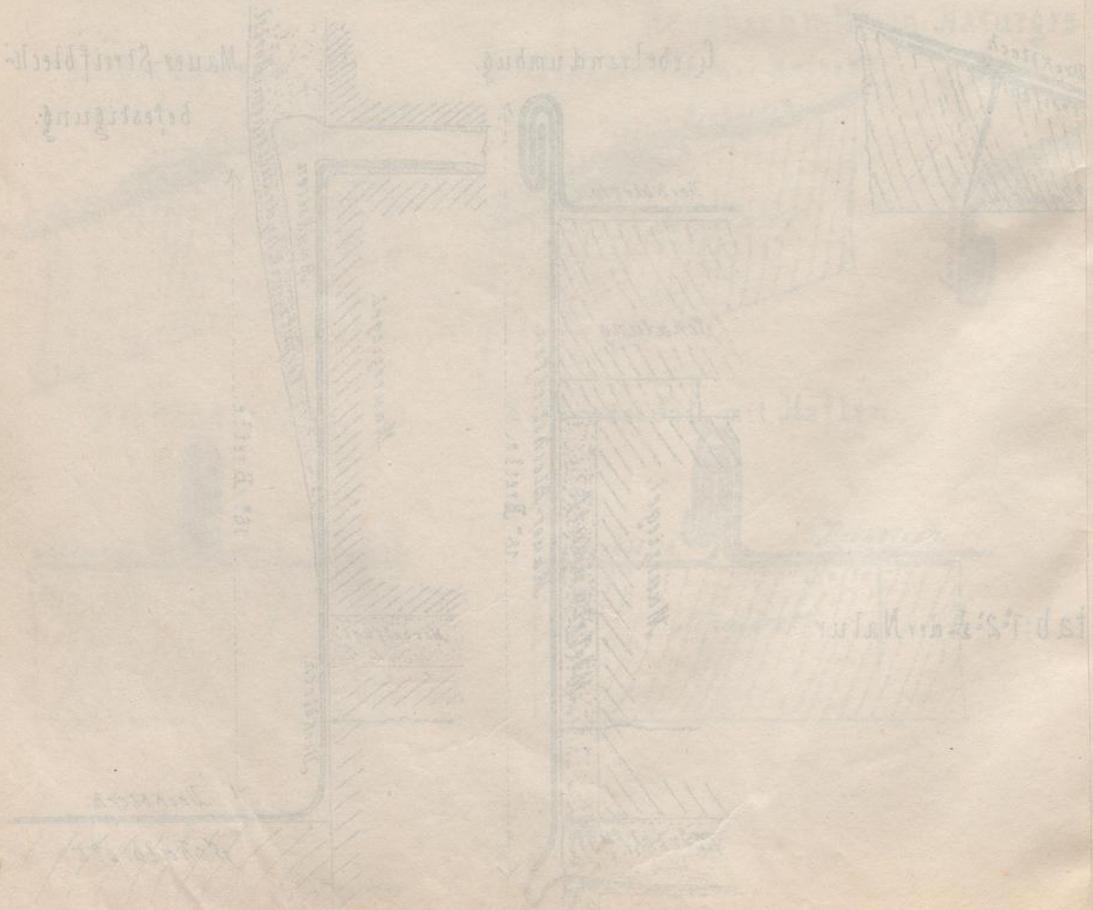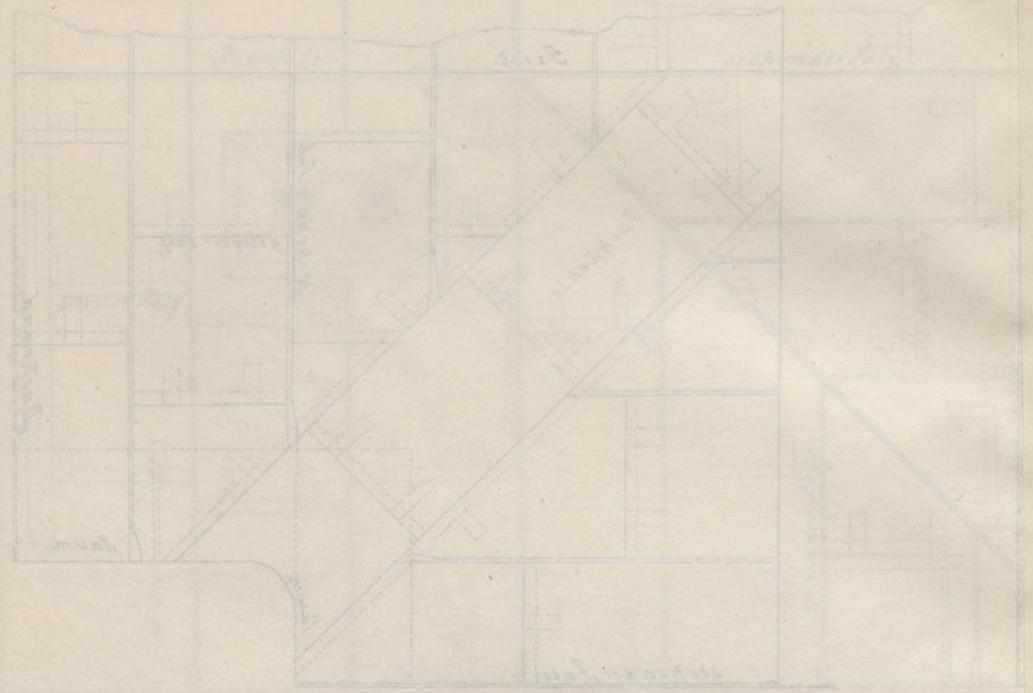


VOLLENDUNG DER ARBEIT

1872

ZUM BLENDE

Wärmehaube
Beschreibung

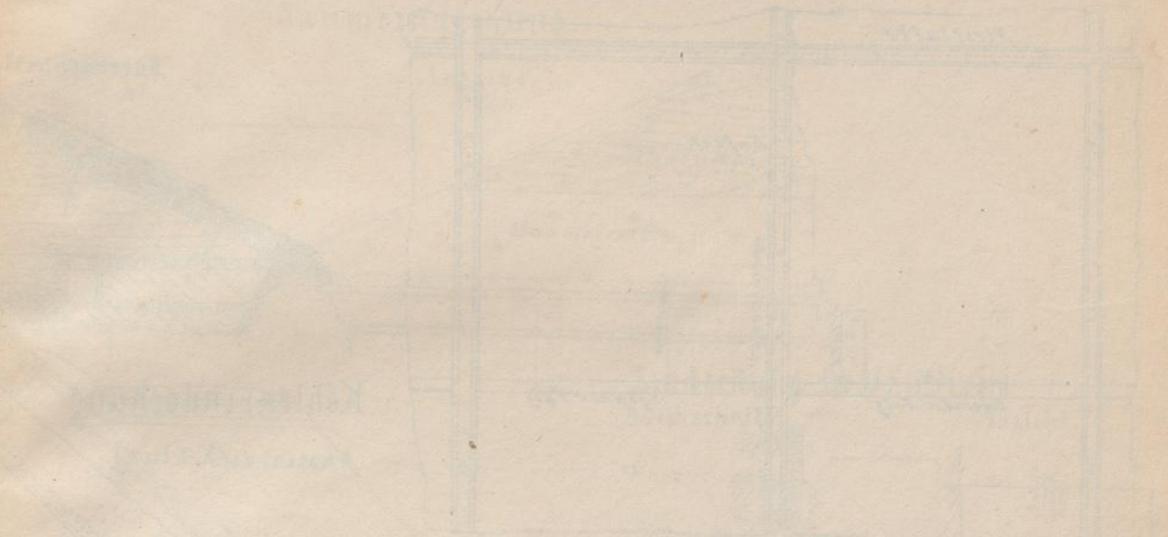

Küchenherd

mit Wasser

Deckel

Wasser- und Luft

Einrichtung



Einrichtung

Wasser- und Luft

Einrichtung




Einrichtung

ZINKBLECH EINDECKUNG.

[Deckmethode mit überschneidenden Leisten deckeln.]



Walmeindeckung.
 Draufsicht.

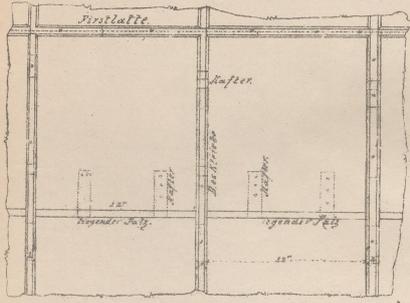

Durchschnitt



Liegender Falz in Naturgröße.

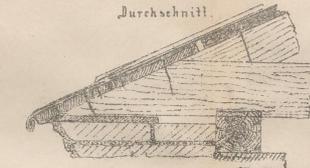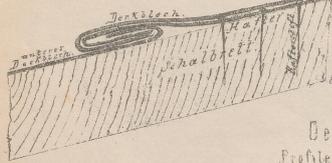


Durchschnitt.


Saumeindeckung.
 Ansicht.




Kehleindeckung
 Ansicht der Kehlung

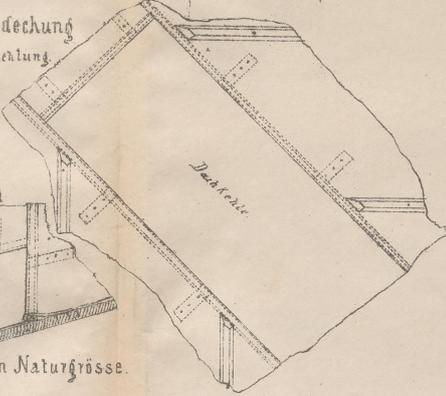


Durchschnitt der Kehlung

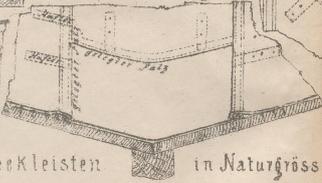


Deckleisten
 Profile in Naturgröße.

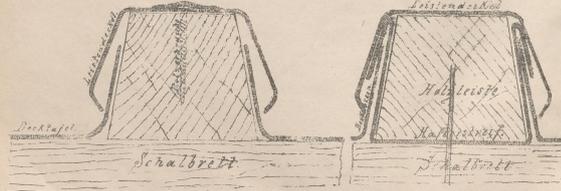

Ansicht

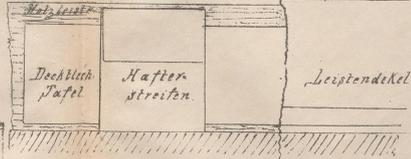

Eindeckung der Mauerviren
 Durchschnitt Ansicht.

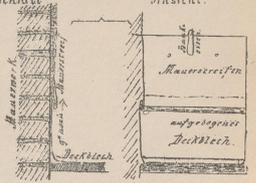


Eindeckung des Dachrandes
 Durchschnitt Ansicht.



Maßstab 1:1 der Natur.

Druck v.P. Koken in Wien.

Verlag v. Carl Gerold & Sohn in Wien.

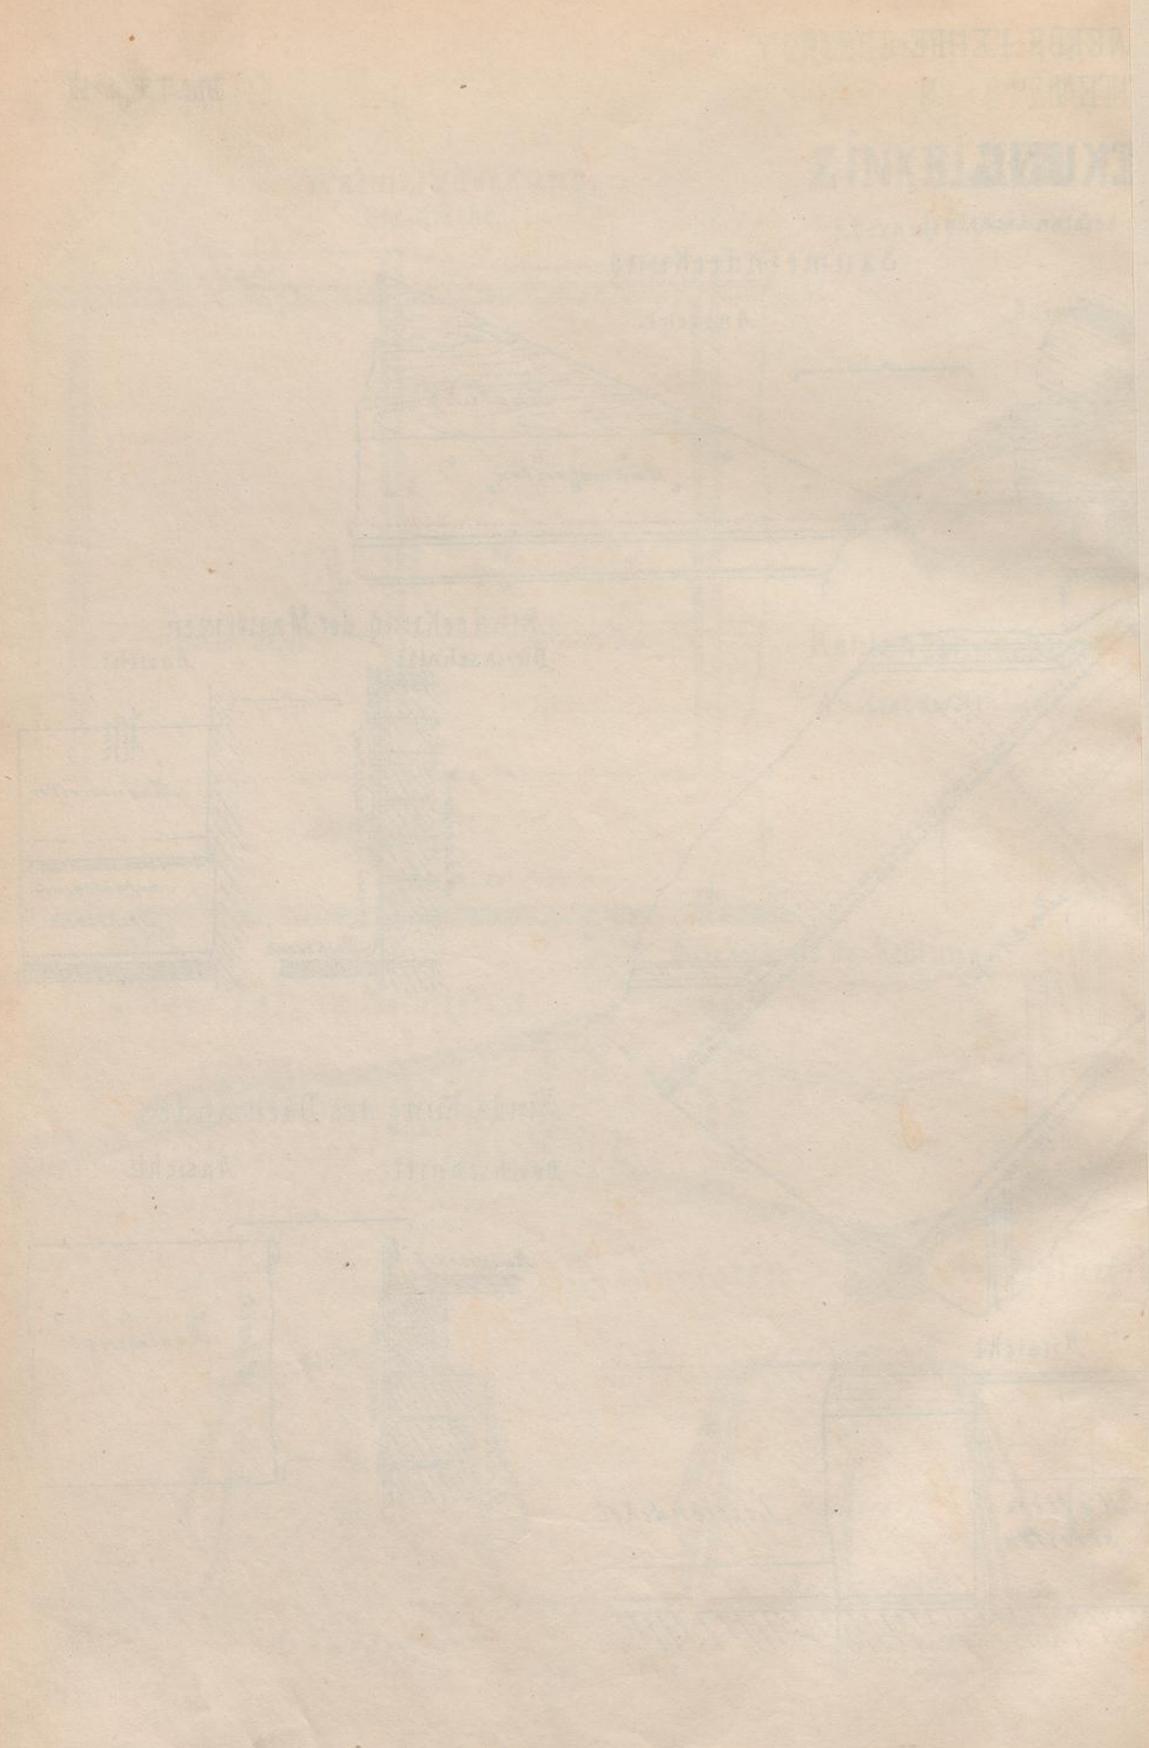

UNIVERSITÄT
PADERBORN
DACHSTREICHUNG

VI ASSCHNITT

Das ist ein Teil der ersten Ansicht

Ansicht



Das ist ein Teil der zweiten Ansicht

Ansicht




Das ist ein Teil der dritten Ansicht


Ansicht

DACHRINNEN UND ABLAUFRÖHREN.


Dachrinnen mit innerer Ableitung.

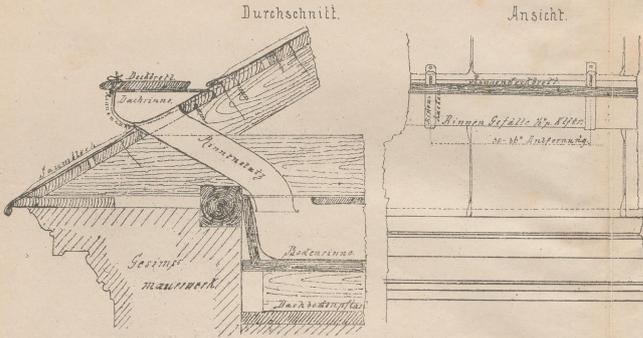


Hängende Rinne mit Rinne-Kessel.

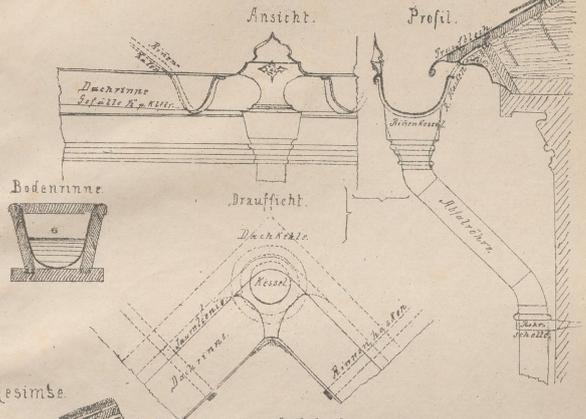


Maskirte Dachrinne.

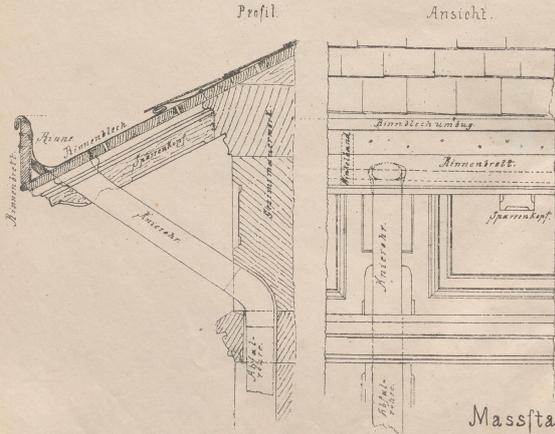

Rinne in Gesimse.

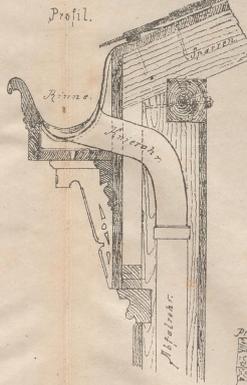

Abflöhrren.

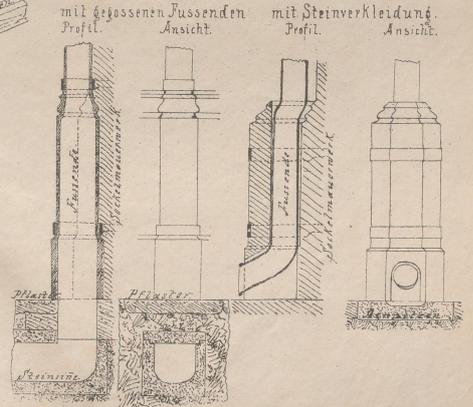

Massstab: 1" = 1/2 der Natur.

Druck v. F. Köke in Wien.

Verlag v. Carl Gerold & Sohn in Wien.

