



UNIVERSITÄTS-  
BIBLIOTHEK  
PADERBORN

## **Grundlagen für das Bauen in Stadt und Land**

**Steinmetz, Georg**

**München [u.a], 1917**

Hoffscheunen

---

[urn:nbn:de:hbz:466:1-83121](https://nbn-resolving.de/urn:nbn:de:hbz:466:1-83121)

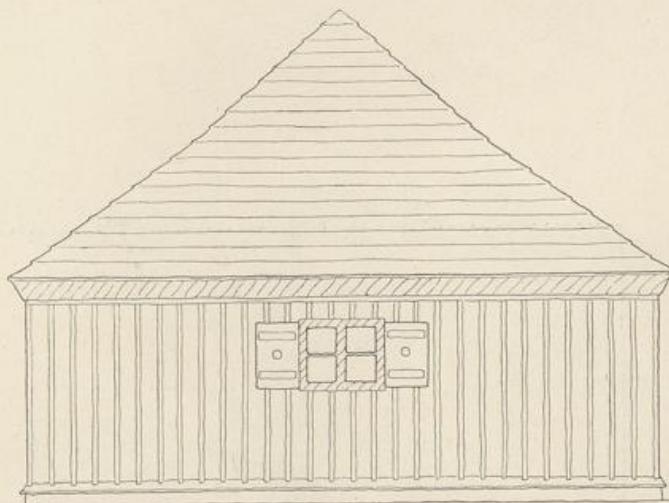


Abb. 30.  
Seitenansicht. Maßstab 1:100.

Ausführung: Umfassungswände mit senkrechter Verbreiterung; Dach: wagrechte Stulpfachung;  
Dach und Wände geteert; Tür und Fenster mit Bargen in die Verbreiterung eingefügt.

### Hofstadeln.

Die Hofstadeln als Bestandteil eines Gehöftes muß im Einklang mit den dazu gehörigen Gebäuden gestaltet werden, sowohl in der Körperform als besonders im Dach. In einer Baugruppe wird ein Pappdach zwischen Steildächern immer häßlich wirken. Dagegen kann man den Unterbau mit Holz verschalen, wenn dies aus wirtschaftlichen Gründen wünschenswert ist, ohne daß dadurch die Abereinstimmung mit den übrigen Massivbauten gestört wird. Die Einfahrten können in das Dach einschneiden, wenn mit Rücksicht auf die Einheit der Gebäude die Traufe niedriger als sie angeordnet wird. Bei den neuerdings vielfach angewendeten mechanischen „Fuderabladern“ kommt das Steildach wieder zu seinem vollen Rechte. Das Beispiel Abb. 17 zeigt eine Steildachstadeln in Bohlenkonstruktion, die sich auch als Feldstadeln eignet. Über die Konstruktion vergl. 1. Band: Konstruktion; 2. Band: Bauliche Einzelheiten.

## Biehstall mit Querreihenauflistung für großes Schöft (mit Böhlenbach).

Grundlage: Blatt 6 dergegenen der Landwirtschaftskammer  
für die Preußischen. 1. Teil.

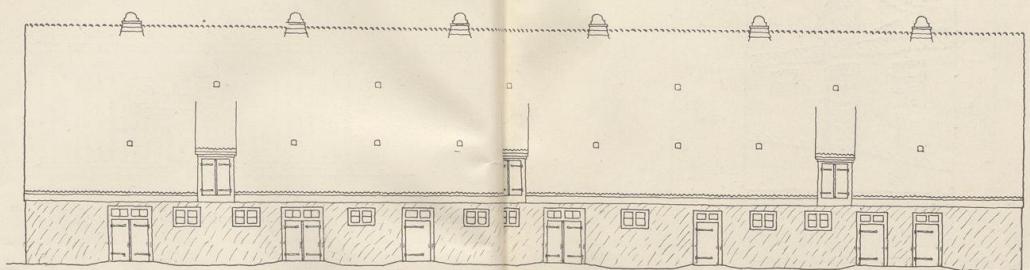


Abb. 31.  
Längsansicht Maßstab 1:200.

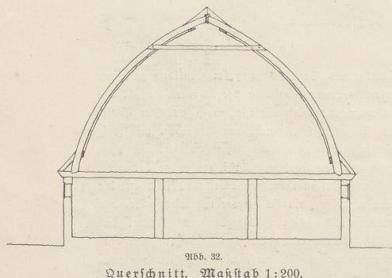


Abb. 32.  
Querschnitt Maßstab 1:200.

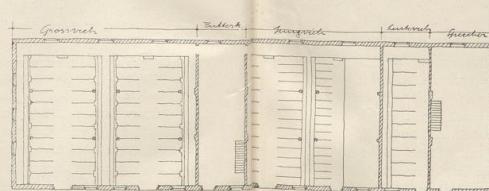


Abb. 33.  
Grundriss Maßstab 1:400.

Ausführung: Mauerflächen: Kellenputz, gestafft (rosa, orange, tauengrau), Hauptgesims: weiß gefeilt; Holzwerk: Fenster, Türen, Dach und Giebelverkleidung mit Holzschöpfleiter unter Karbolinumzusatz gefirnißt. Naturrotes M- oder Biberfischwanzziegeldach, Dachfüllung durch Minthäufen.

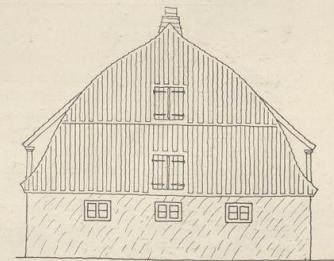


Abb. 34.  
Giebelansicht Maßstab 1:200.